


設	計 条 件	
	仮橋の分類	一般供用仮橋
	橋 長	30.052 m (=0.02+29.998+0.034)
	桁 長	30.000 m
	支 間 長	29.400 m
	有効幅員	8.00 m (=6.50+1.50)
	斜 角	θ = 90"
	平面線形	R = ∞ (直線)
	縦断線形	i = +1.141%
	横断勾配	LEVEL
	設計活荷重	B活荷重
£	形 式	プレートガーダー
部構	使 鋼 材	SM490Y, SS400
造	材料	
下	基礎形式	杭基礎 (支持杭:ダウンザホールハンマによる先行削孔)
部構	使 鋼 材	H形鋼
造	材料	
地型	盤種別(支持地盤)	I種地盤 (弱溶結凝灰岩)
*	设計水平震度	kh=0.20
ä	泰 架 物	水道(保護暦付配水用ポリエチレン管φ150-1条)
ž	適用示方書	道路土工 仮設構造物工指針 (平成11年3月), 平成24年道路橋示方書・同解説


	鹿	児	島	県	Į				
工事名	令和6年	令和6年度 道路整備(交付金)工事(市比野R6-1工区)							
河川 名 路線		串木野樋脇線							
工事箇所	薩摩.	川内市	樋脇	町 市	比野	地内			
図面種類		仮橋全体一般図							
縮尺	図示								
図面番号	全	42	葉	第	32	号			

上 部 工 詳 細 図 (1/6)


主桁・対傾構・横構 配置図 S=1:100

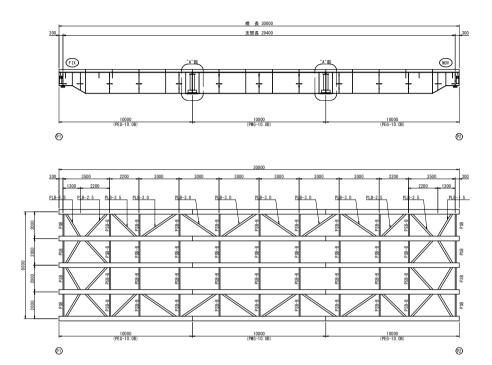

添架受ブラケット 配置図 S=1:100

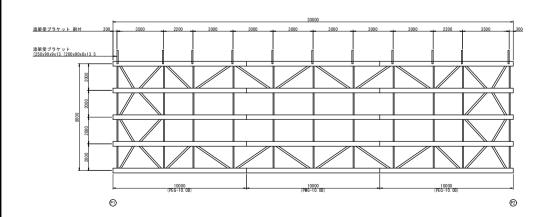


主桁の添接("A"部) S=1:20

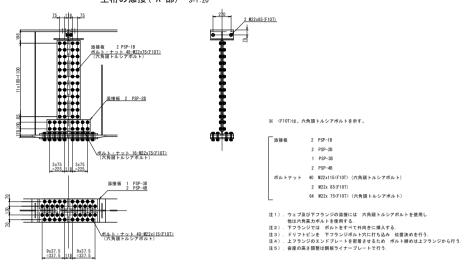


添架受ブラケット 詳細図 S=1:20

支点部添架受ブラケット

中間部添架受ブラケット

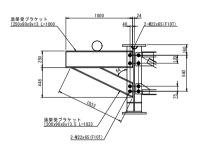

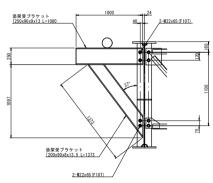



実施 設計 図

	鹿	児	島	県		
工事名	令和6	年度 道路	整備(交付金	:)工事(i	市比野R	6-1工区)
河川 路線						
工事箇所	薩摩	川内市	樋脇町	市	比野	地内
図面種類		上音	『工詳細	図(1/	6)	
縮尺	図示					
図面番号	全	42	葉	第	33	号


上部工詳細図(2/6)


対傾構 S=1:20

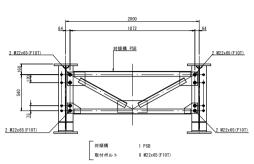


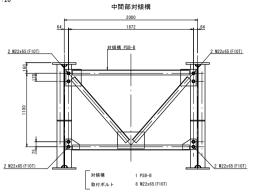

横 構 S=1:30

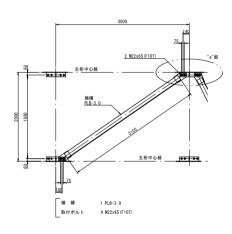

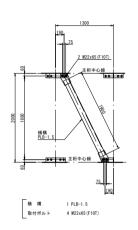


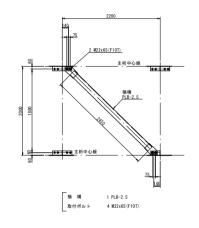


"a"部 拡大図 S=1:20



支 承 S=1:10

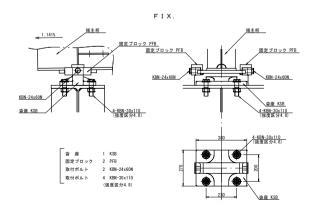

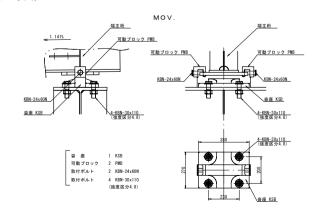

実施設計図

-	11 🖭				
鹿	児	島	県		
令和6年	度 道路整	號備(交付金)工事(市)	比野R6	-1工区)
##- 線 串木野樋脇線					
薩摩	川内市	樋脇町	市比	:野	地内
)				
全	42	葉	第	34	号
	鹿 令和6年 薩摩	鹿 児 令和G年度 道路整 整摩川内市	鹿 児 島 令和年度 道路登積(文付金 串木野槌 薩摩川内市 樋脇町 上部工詳細	鹿 児 島 県 令和6年度 道路整備(交付金)工事(市) 串木野樋脇線 薩摩川內市 樋脇町 市出 上部工詳細図(2/6	鹿 児 島 県 令和6年度 道路整備(交付金)工事(市比野所 串木野種脳線 薩摩川內市 樋脇町 市比野 上部工詳細図(2/6) 図示

上 部 工 詳 細 図 (3/6) 防護柵 割付図(車道部) S=1:100 防護柵 割付図(分離部) S=1:100 [TYPE-1] [TYPE-2] 防護柵支柱 割付 PHR-1.5 笠木 割付 PHR-4. 0 PHR-4.0 PHR-4.0 PHR-4. 0 PHR-4.0 PHR-2.0 PHR-1.5 PGM-4. 0 PGM-4.0 PGM-4. 0 ビーム 割付 PGM-4.0 ガードワン 割付 主桁 割付 主桁 割付 10000 (PMG-10_0B) (P) **(P)** 防護柵 配置図 S=1:100 防護柵 割付図(歩道部) S=1:100 [TYPE-3] [TYPE-3] 地覆 割付 6000 4000 步道部 転落防止柵 割付 ガードワン 分離部 ガードワン 割付 [TYPE-2] 主桁 割付 10000 (PMG-10 0B) 10000 (PEG-10_0B) 東道部 **(1)** [TYPE-1] 15x2000=30000 (PI) (P2) 地覆, 防護柵上越材取付図 S=1:20 防護柵当板取付図 S=1:10 防護柵上越材 防護柵支柱 PGS-2 地覆 PER-4.0(-2.0) 52.52 防護柵組立図 S=1:20 M20x55 (F10T) 防護柵当板 PGF [TYPE-1] 防護柵上越材 (PCB-L) M20x150 2x2000=4000 ブラケット PGR 支 柱 笠木 PHR-1.5 笠木 PHR-2.0 笠木 PHR-4.0 M16x35 (ワッシャー1枚付) プラケット PGR 防護柵当板 PGF 防護柵当板 PGF 防護柵上越材 M20x150 防護柵上越材 (PCB-L) M16x35 (ワッシャー1枚付) 抽ビーム PGM-E 防護柵支柱 PGS-2 アスファルト 実施設計図 舗装天端 鹿児島県 防護柵支柱 ブラケット取付ポルト M20x150 防護柵上越材 . . 令和6年度 道路整備(交付金)工事(市比野R6-1工区) 4 M22x85G (F8T) : PEG-10. 0B ボルト ブラケット PGR M16x35 (ワッシャー1枚付) 4 M22x90G(F8T):PMG-10.0B 串木野樋脇線 プラケット取付ボルト M20x150 (ワッシャー1枚付) 2 M20x55(F10T) . . アスファルト 防護細当板 PGF 1 M20x150 工事箇所 薩摩川内市 樋脇町 市比野 地内 舗装天端 6 M16k3 M20x150 上部工詳細図(3/6)

全


42 葉 第 35


上 部 工 詳 細 図 (4/6)


歩車道分離部 防護柵組立図 S=1:20

【TYPE-2】 ガードワン〈L=5.0m〉


地覆継手部詳細図 S=1:10

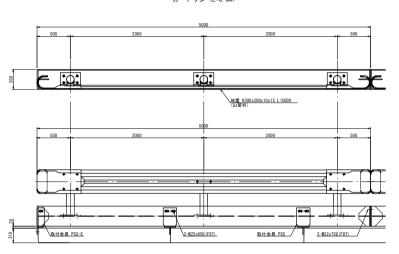

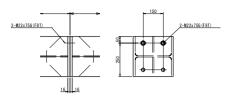


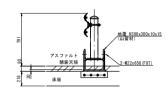


防護柵組立図 S=1:20 【TYPE-3】

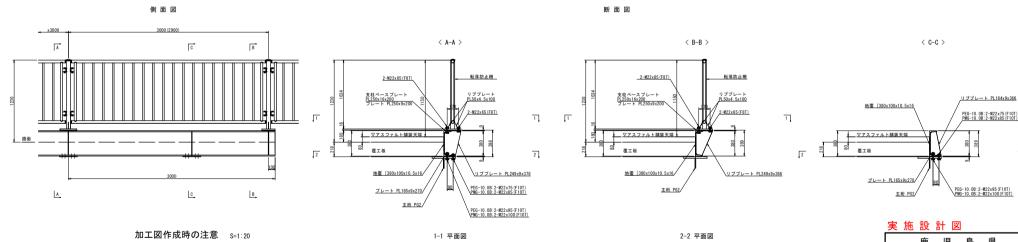



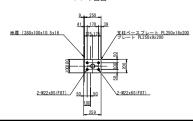

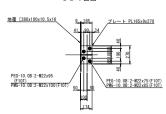



	鹿	児	島	県	
工事名	令和6	年度 道路彗	整備(交付金)工事(市比	,野R6-1工区)
河川 名 串木野樋脇線					
工事箇所	薩摩	川内市	樋脇町	市比!	野 地内
図面種類		上帝	『工詳細	図 (4/6)	
縮尺			図示		
図面番号	全	42	葉	第	36 号

2


上部工詳細図(5/6)

床板 配置図 S=1:100

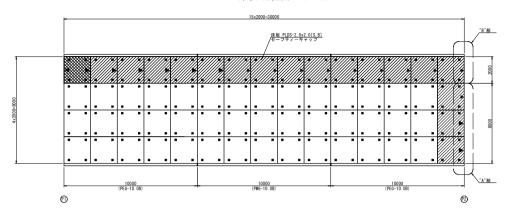


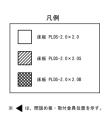


"A"部 固定金具の配置(幅員方向) S=1:20

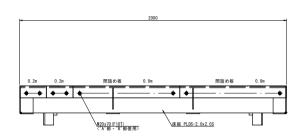


固定金具の配置(橋軸方向) S=1:20

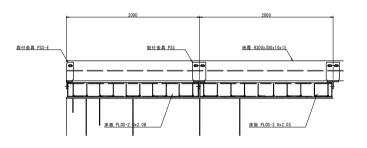


固定金具の配置(幅員方向) S=1:20

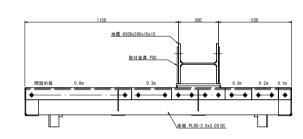

"B"部 固定金具の配置(幅員方向) S=1:20

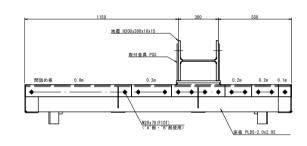


取付金具の配置(平面図) S=1:20

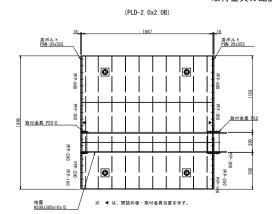

(PLD-2. 0x2. 0S)

取付金具詳細図 S=1:20

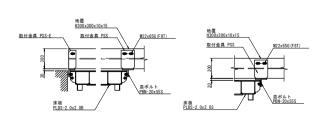


実施 設計 図


	鹿	児	島	県				
工事名	令和6年	厚 道路雪	整備(交付金)	工事(市比野	R6-1工区)			
河 川 路 線		串木野樋脇線						
工事箇所	薩摩.	川内市	樋脇町	市比野	地内			
図面種類		上部工詳細図(5/6)						
縮尺		図示						
図面番号	全	42	葉	第 37	号			

上 部 工 詳 細 図 (6/6)


P1側 隙間調整材 詳細図 S=1:10

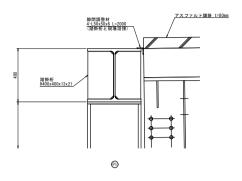


P2側 隙間調整材 詳細図 S=1:10

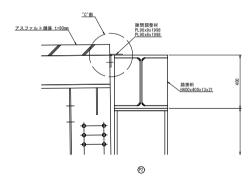

"C"部 拡大図 S=1:5

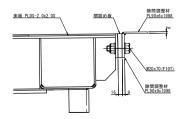

上部締結金具組立図 S=1:10

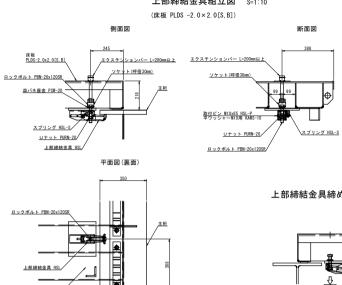

取付ボルト詳細図 S=1:4




スプリング

取付ピン

取付ピン用平ワッシャー



上部締結金具締め付け手順 S=1:10

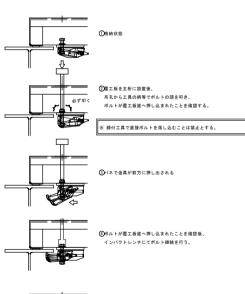




美 肔	設 音			
	鹿	児	島	県
工事名	令和6年	度 道路整	備(交付金)	工事(市比里
河 川 路 線		Н	a 木野樋II	品線
工事箇所	薩摩川	川内市	樋脇町	市比野

工事名 令和6年度 道路整備(交付金)工事(市比野№-11									
海 卅路線	名	串木野樋脇線							
工事售	所	薩摩.	川内市	樋脇	町市	比野	地内		
図面程	類	上部工詳細図(6/6)							
縮	尺			図	示				
図面番	号	全	42	葉	第	38	号		


下部工詳細図(1/4)

< P1 >




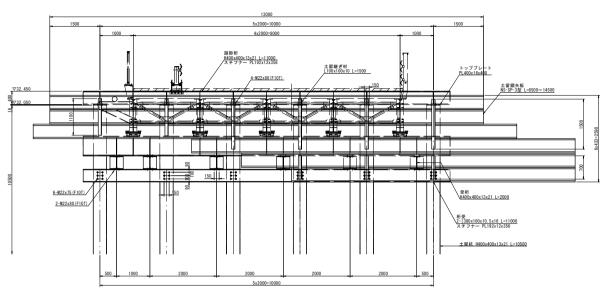

B-B 断面図 S=1:40

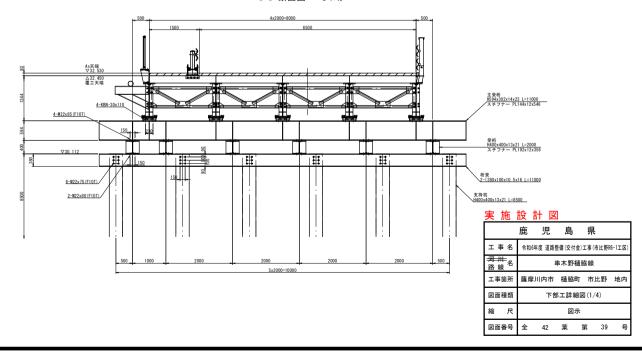

側面図 S=1:40

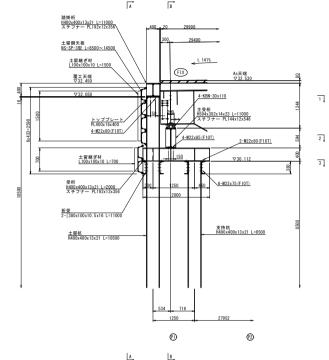


1

2

3


鋼矢板配置図 S=1:100

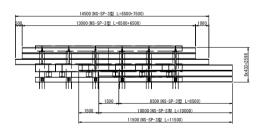


下部工詳細図(2/4)

< P1 >


1-1 平面図 S=1:40

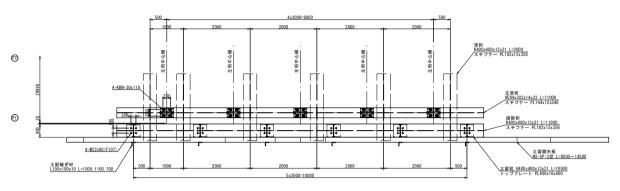

2-2 平面図 S=1:40

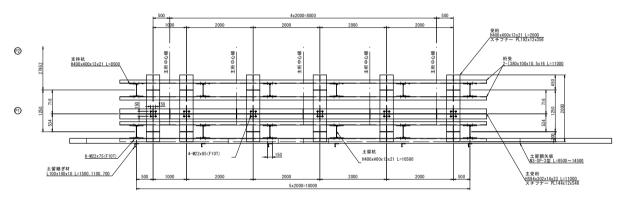


3-3 平面図 S=1:40

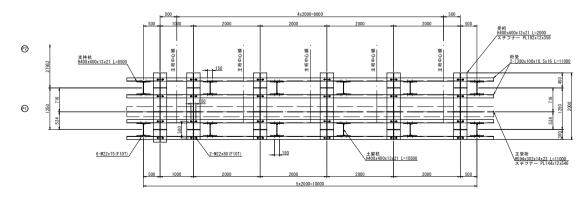


宇 施 設 計 図


× 1115			1					
	鹿	児	島	県				
工事名	令和6	年度 道路	整備(交付金	È) 工事 (i	市比野府	6-1工区)		
河 川 路 線		串木野樋脇線						
工事箇所	薩摩	川内市	樋脇町	市	比野	地内		
図面種類		下部工詳細図(2/4)						
縮尺	S=1:40							
図面番号	全	42	葉	第	40	号		

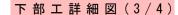


< P2 >



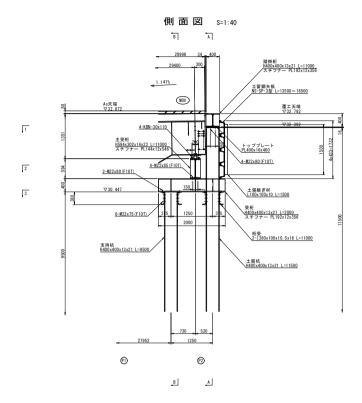


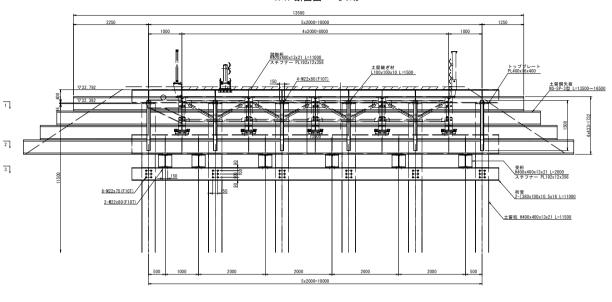

鋼矢板配置図 S=1:100

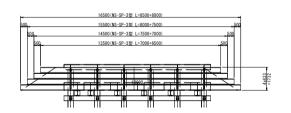


B-B 断面図 S=1:40

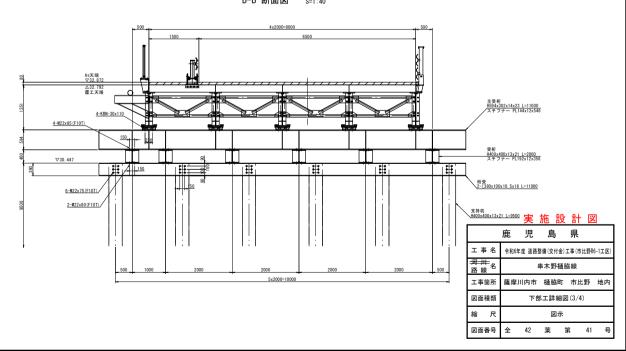


下部工詳細図(4/4)

< P2 >


1-1 平面図 S=1:40

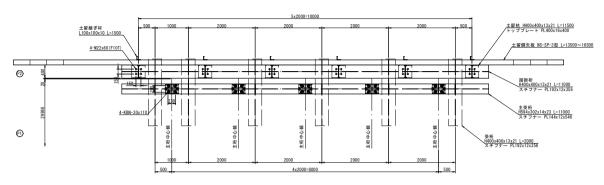

2-2 平面図 S=1:40

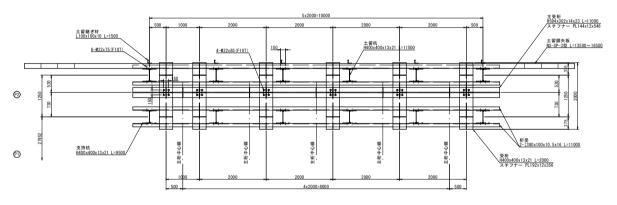

3-3 平面図 S=1:40

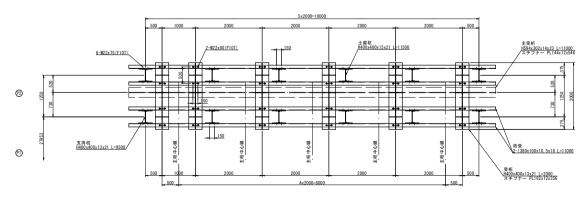

宝 施 設 計 図

大 旭			-						
	鹿	児	島	県					
工事名	令和6	年度 道路	整備 (交付金	È) 工事 (ř	5比野R	6-1工区)			
河 川 路 線		串木野樋脇線							
工事箇所	薩摩	川内市	樋脇町	1 市」	比野	地内			
図面種類		下部工詳細図(4/4)							
縮尺	S=1:40								
図面番号	全	42	葉	第	42	号			