



路線名	白男川沿野線 2 工区	事業名	森林管理道開設
林道区分	森林管理道 級別区分 2 種 2 級	設計速度	20 km/h
年度	令和 7 年度	施行主体	鹿児島県
名称	平面図	1 案中	1 番
施行地	鹿児島県 薩摩郡 さつま町 泊野 地内		
縮尺	1:1000	審査者	設計者
図面番号	21-1		

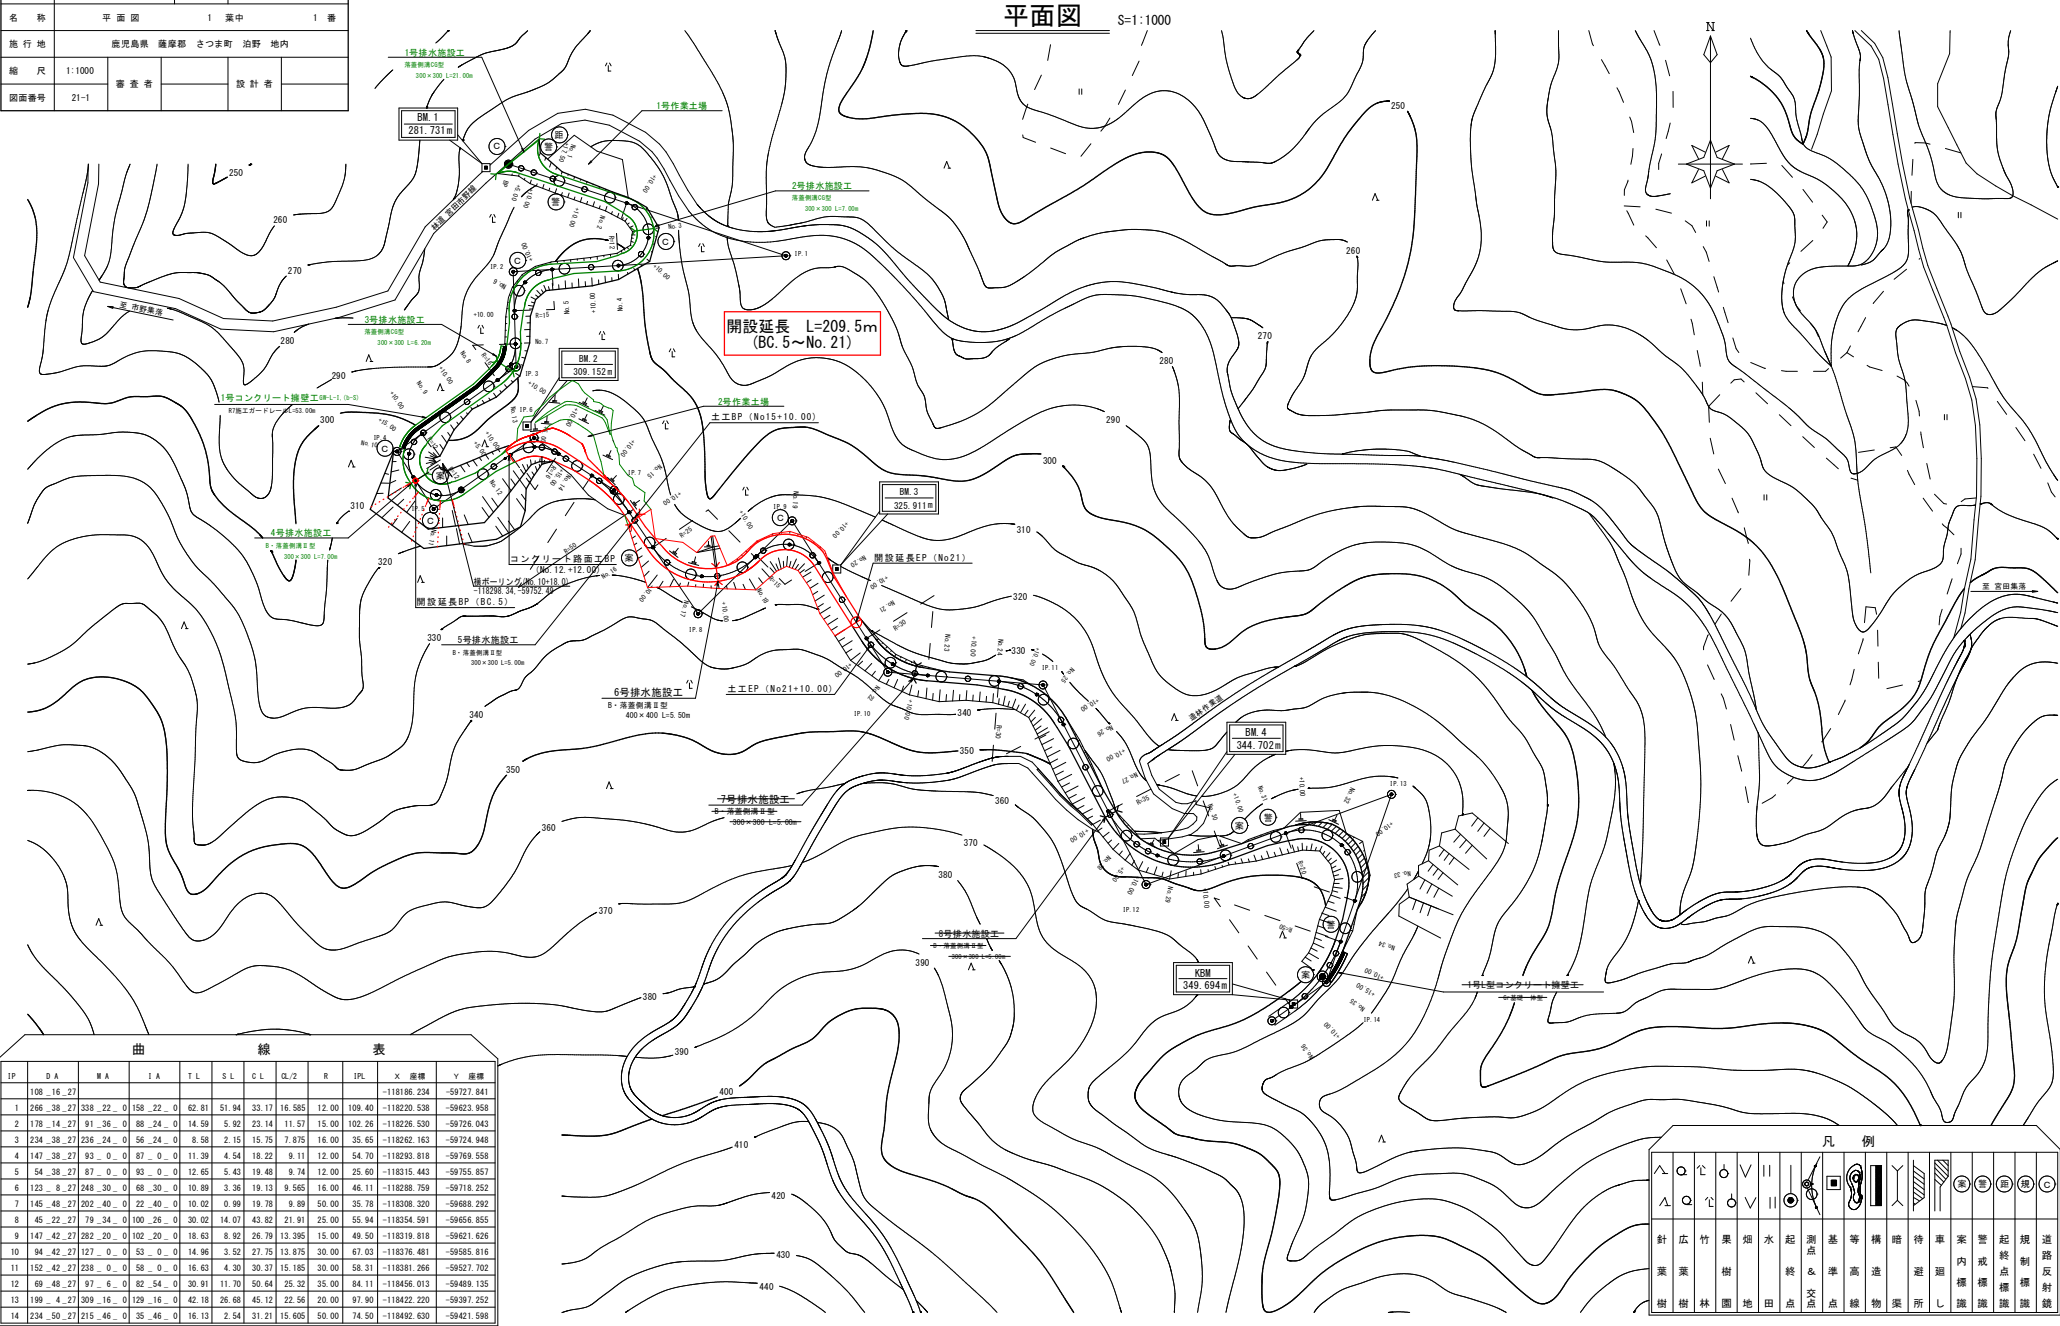

凡例

針	広	竹	果	畑	水	起	測	基	等	構	暗	待	車	警	起	規	道
葉	葉	葉	樹	樹	終	点	点	準	高	造	巡	巡	案	内	終	制	路
樹	樹	林	園	地	田	点	点	点	線	物	案	所	し	施	施	施	線

路線名	白男川沿野線 2 工区	事業名	森林管理道開設
林道区分	森林管理道	級別区分	2 種 2 級
年度	令和 7 年度	設計速度	20 (km/h)
名称	縦断面図	1 葉中	1 番
施行地	鹿児島県 薩摩郡 さつま町 泊野 地内		
縮尺	1:200 1:1000	調査者	設計者
図面番号	21-2		

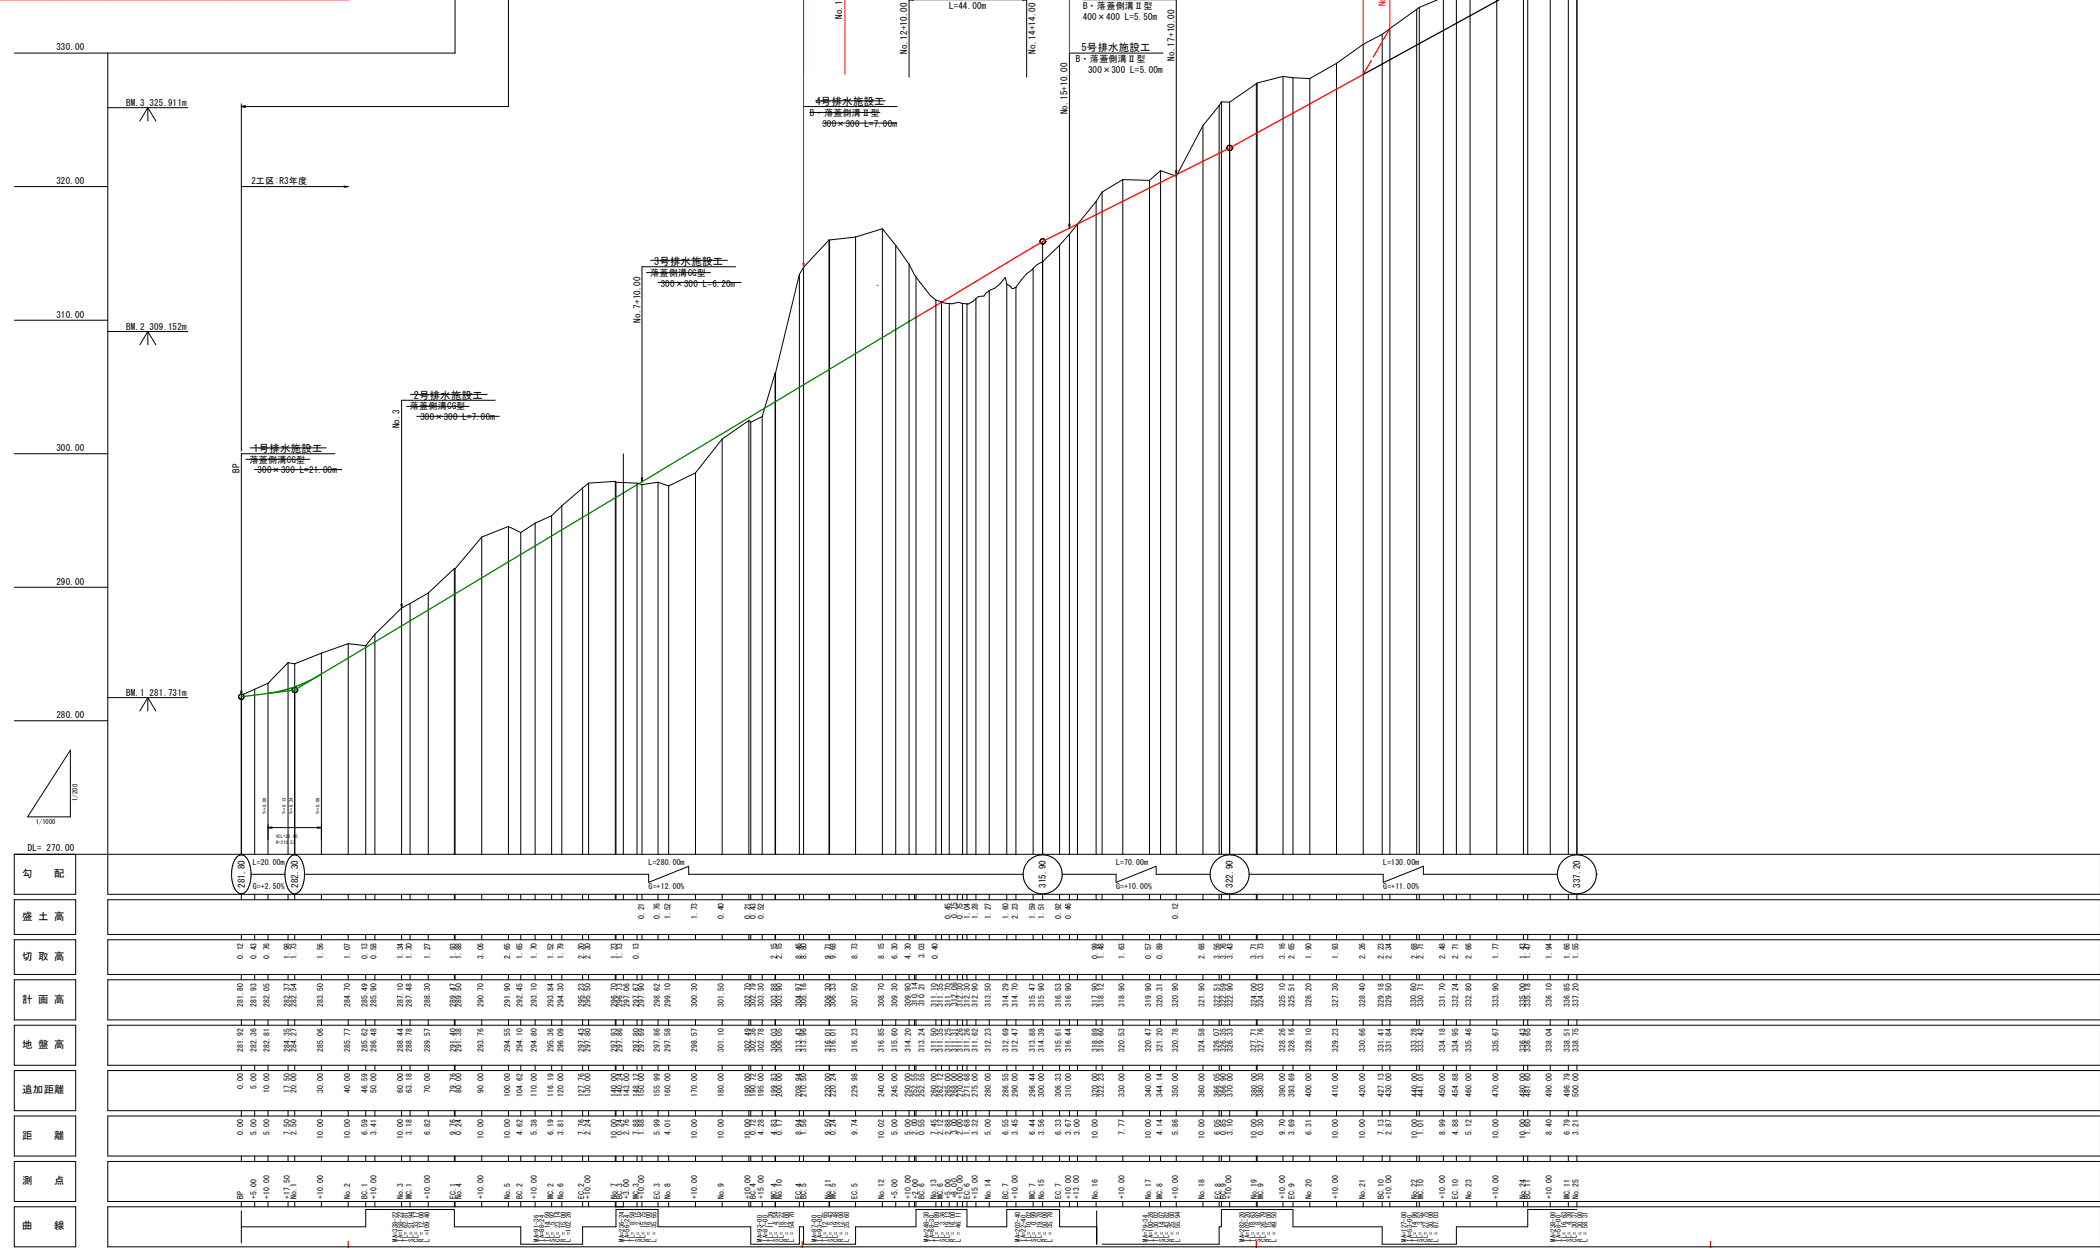

路線名	白芳川治野線 2工区		事業名 森林管理道開設 地方創生経費整備費交付金		
林道区分	森林管理道	級別区分	2 種 2 級	設計速度	20 (km/h)
年度	令和7年度		施行主体	鹿児島県	
名称	横断面図		5 葉中	1 番	
施行地	鹿児島県 薩摩郡 さつま町 治野 地内				
縮尺	1:100	審査者		設計者	
図面番号	21-4				

BC5 - EC5

【開設 BP】

BC 5
FH=305.16

EC 5
FH=307.50

No. 11
FH=306.30

9.50 (CAL=19.00)

10.50 (CAL=15.70)


9.98 (CAL=20.80)

路線名	白努川沿野線 2工区	事業名	森林管理道開設
林道区分	森林管理道	線別区分	2種 2級
年度	令和7年度	設計速度	20 km/h
名称	横断面図	5 箇中	2 番
施行地	鹿児島県 薩摩郡 さつま町 泊野 地内	施行主体	鹿児島県
縮尺	1:100	調査者	
図面番号	21-5	設計者	

コンクリート路面工BP No.12+12.00
路面工幅 5.50m


No. 12~No.13+10.00

+10.00
FH=309.90
- 4.30

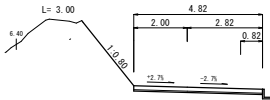


5.00

+5.00
FH=309.30
- 6.30

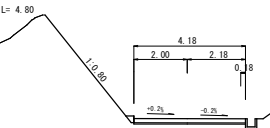

5.00

No. 12
FH=308.70
- 8.15

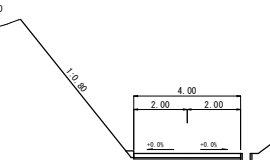

10.02

L= 16.90

FH=309.50

L= 7.50

L= 21.50

L= 26.10

L= 21.50


FH=308.50

L= 6.30

L= 21.50


L= 12.40

+8.00
FH=312.00
- 9.15

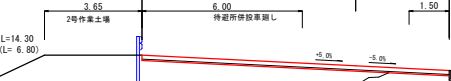


(BAL=5.20) 3.00 (CAL=2.20)

+5.00
FH=311.70
- 6.45

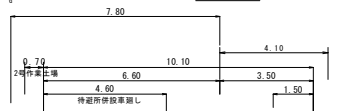


(BAL=7.00) 5.00 (CAL=3.00)

No. 13
FH=311.10
- 8.49

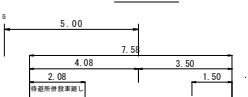

(BAL=5.00) 10.00 (CAL=7.90)

路線名	白芳川泊野線 2工区	事業名	森林管理施設 地方創生連携推進交付金事業
林道区分	森林管理道	級別区分	2種 2 級
年度	令和 7 年度	設計速度	20 km/h
名称	横断面図	5 葉中	4 番
施行地	鹿児島県 薩摩郡 さつま町 泊野 地内		
縮尺	1:100	審査者	設計者
図面番号	21-7		

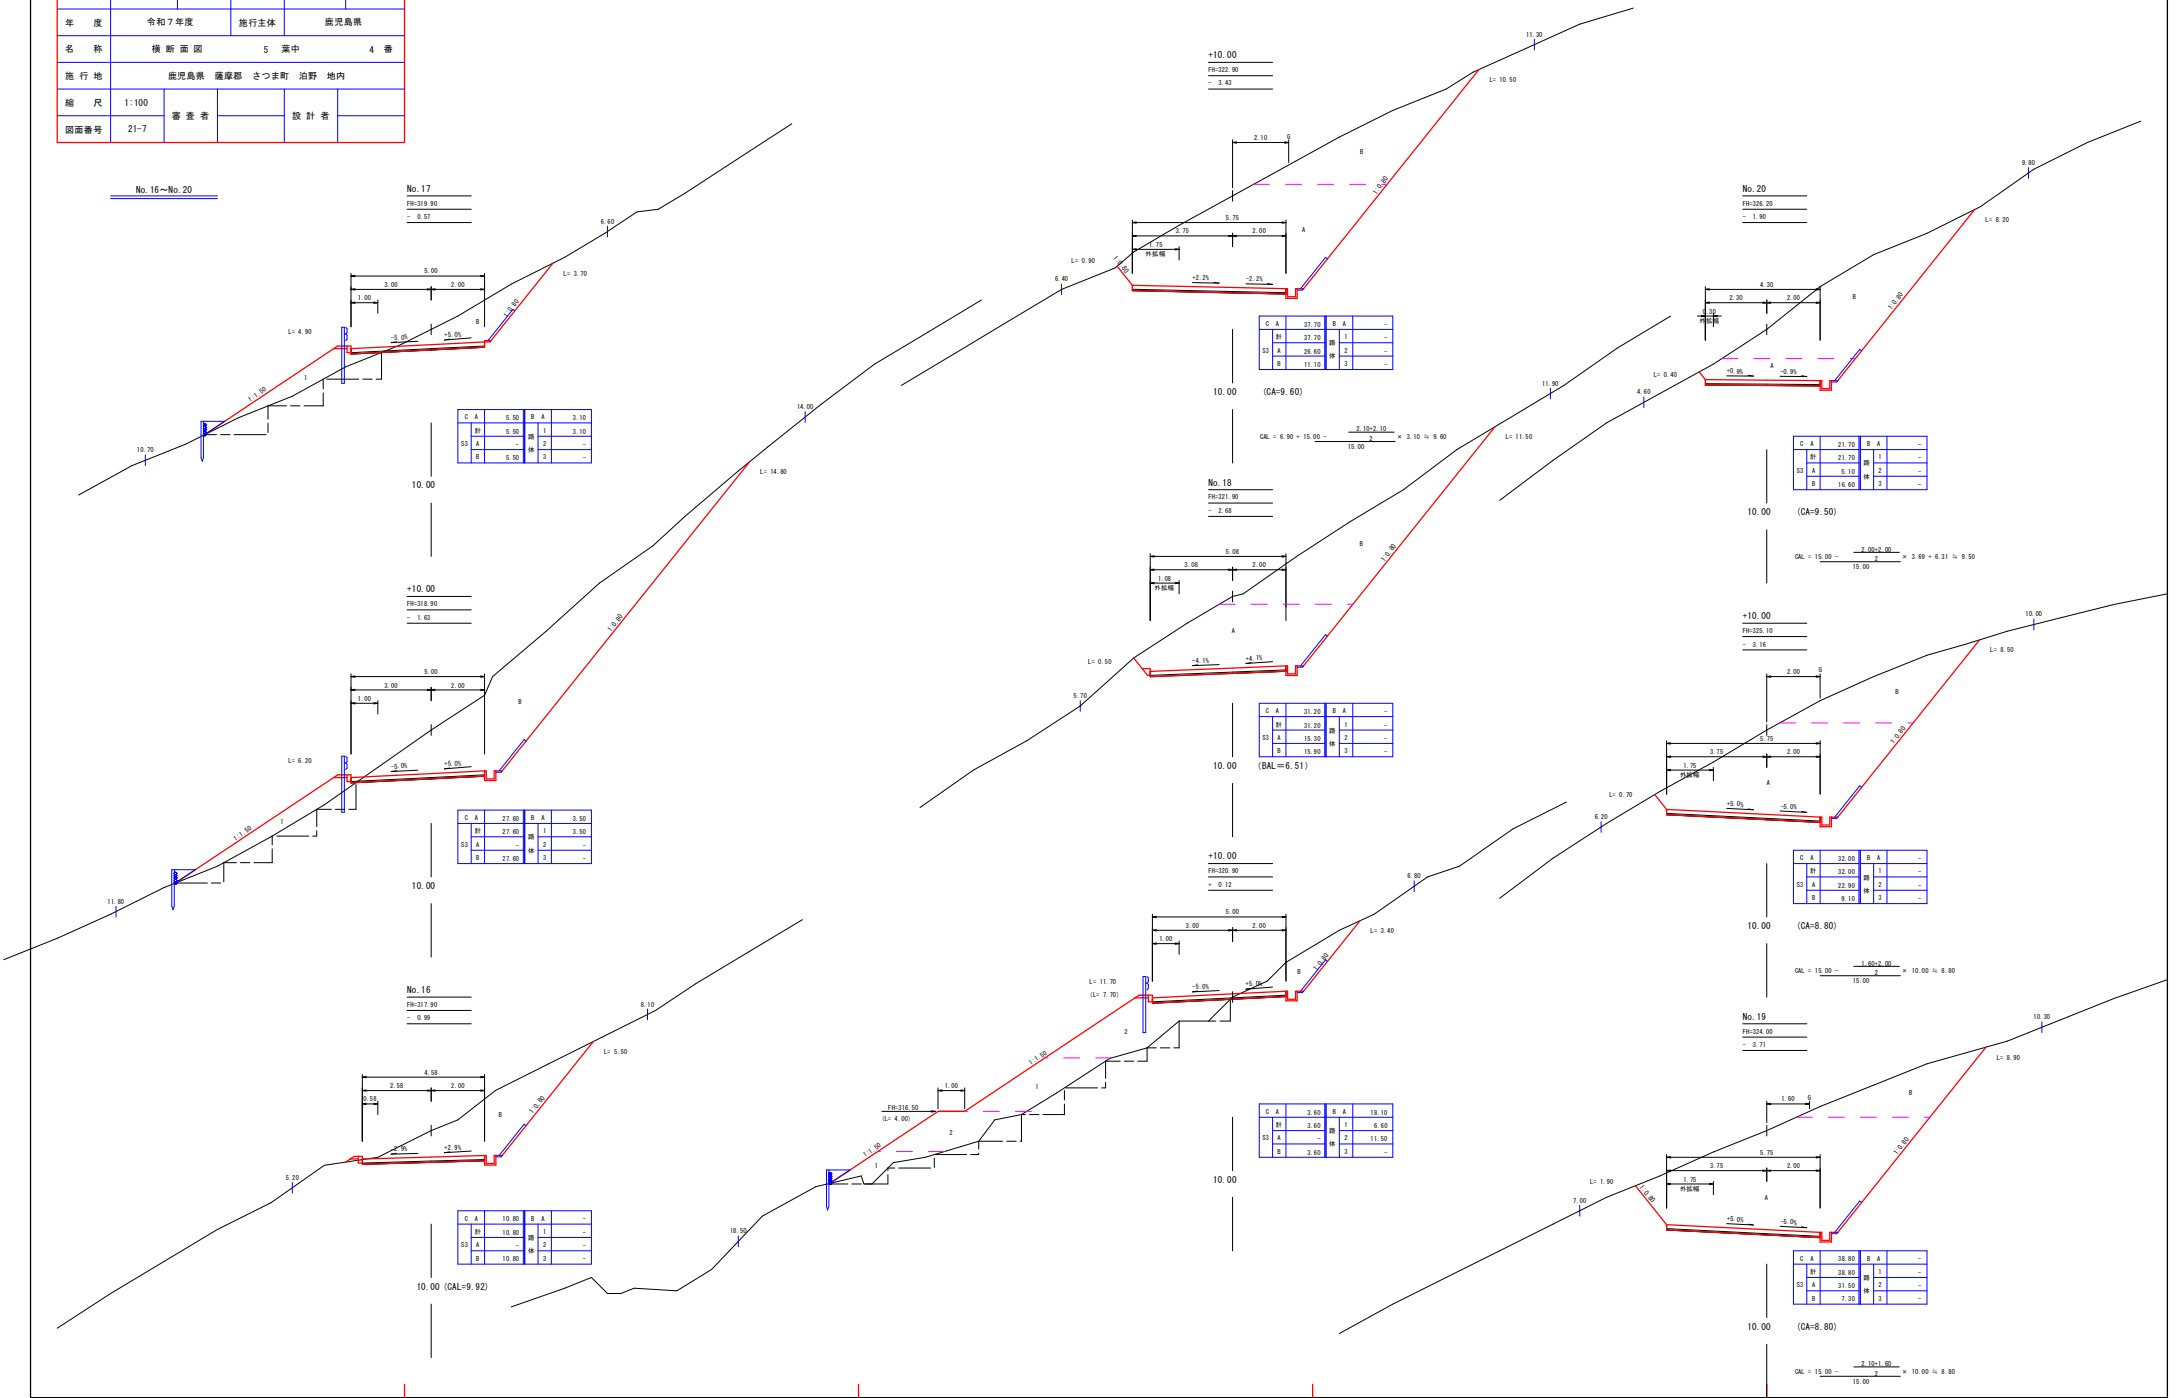


路線名	白男川泊野線 2工区	事業名	森林管理道路
林道区分	森林管理道	級別区分	2種 2 級
年度	令和 7 年度	設計速度	20 km/h
名称	横断面図	実施主体	鹿児島県
施行地	鹿児島県 薩摩郡 さつま町 泊野 地内		
縮尺	1:100	審査者	設計者
図面番号	21-8		

【土工EP No. 21+10.00】

No. 20+10.00~No. 24+10.00

+10.00
FH=329.50
- 2.34

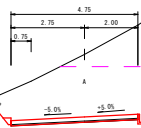


C	A	27.00	B	A	-
BF	27.00	1	-	-	-
SA	12.00	2	-	-	-
B	18.00	3	-	-	-

10.00

【開設EP No. 21】


No. 21
FH=328.40
- 2.26

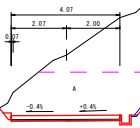

C	A	27.00	B	A	-
BF	27.00	1	-	-	-
SA	9.00	2	-	-	-
B	18.00	3	-	-	-

10.00


+10.00
FH=327.30
- 1.93

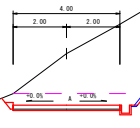

C	A	21.00	B	A	-
BF	21.00	1	-	-	-
SA	3.00	2	-	-	-
B	18.00	3	-	-	-

10.00


No. 23
FH=327.80
- 2.66

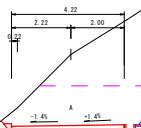

C	A	27.00	B	A	-
BF	27.00	1	-	-	-
SA	8.00	2	-	-	-
B	19.00	3	-	-	-

10.00


No. 22
FH=331.70
- 3.68

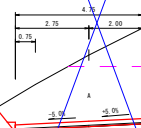

C	A	24.00	B	A	-
BF	24.00	1	-	-	-
SA	3.00	2	-	-	-
B	11.00	3	-	-	-

10.00


No. 22
FH=327.30
- 2.68

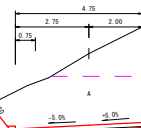

C	A	25.00	B	A	-
BF	25.00	1	-	-	-
SA	11.00	2	-	-	-
B	13.00	3	-	-	-

10.00


+10.00
FH=326.10
- 1.94

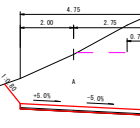

C	A	24.00	B	A	-
BF	24.00	1	-	-	-
SA	13.00	2	-	-	-
B	11.00	3	-	-	-

10.00


No. 24
FH=326.00
- 1.52

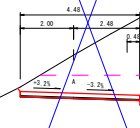

C	A	17.00	B	A	-
BF	17.00	1	-	-	-
SA	4.00	2	-	-	-
B	13.00	3	-	-	-

10.00

+10.00
FH=333.30
- 1.77

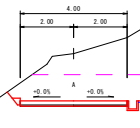


C	A	17.00	B	A	-
BF	17.00	1	-	-	-
SA	5.00	2	-	-	-
B	12.00	3	-	-	-

10.00


路線名	白努川沿野線 2 工区	事業名	森林管理道開設 地方創生推進事業推進交付金
林道区分	森林管理道	級別区分	2 種 2 級
設計速度	20	単位	km/h
年度	令和 7 年度	施行主体	鹿児島県
名称	横ボーリング工詳細図	1	葉中
1 番			
施行地	鹿児島県 薩摩郡 さつま町 沿野 地内		
縮尺	図示	審査者	
設計者			
図面番号	21-9		

横ボーリング工詳細図


横ボーリング工吐口断面図 S=1:10

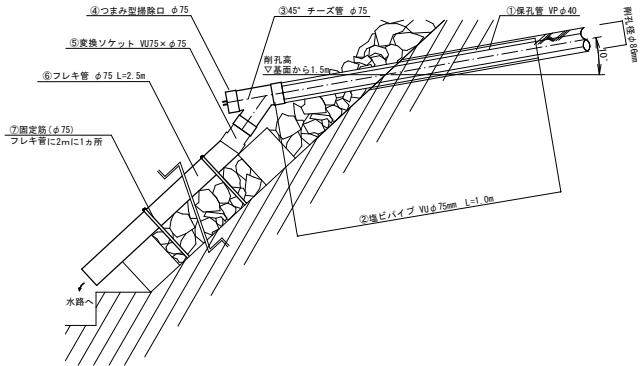


横ボーリング工吐口正面図 S=1:10

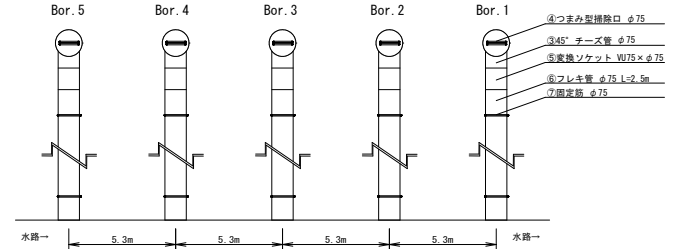

平面図 S=1:200

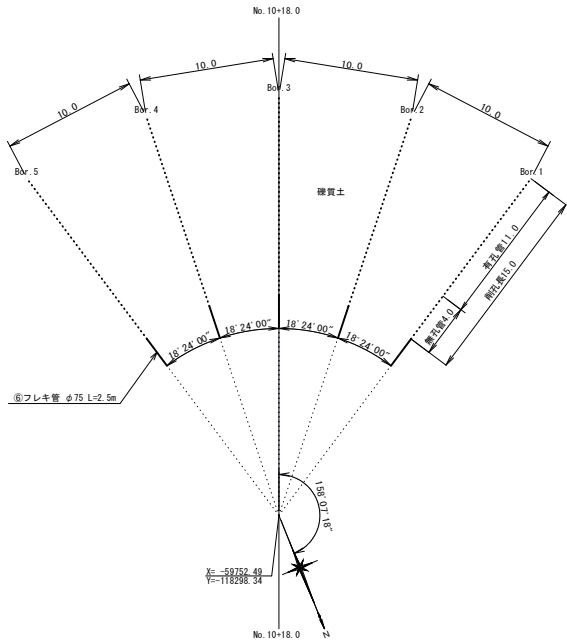


固定筋 (φ75) S=1:10

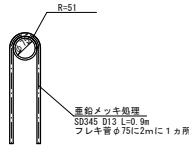

フレキ管φ75 S=1:10



保孔管ストレーナー配置図

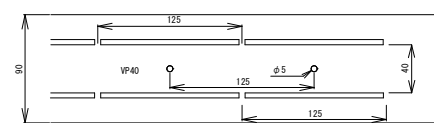

横ボーリング工材料表

孔番	保孔管 VP φ40 (m)	① 保孔管 VP φ40 (m)		② 塩ビパイプ VU φ75 (m)	③ チーズ管 φ75 (個)	④ つまみ型 掘除口 φ75 (個)	⑤ 変換ソケット VU75×φ75 (m)	⑥ フレキ管 φ75 (m)	⑦ 固定筋 φ75用 (個)	何角 (°)
		有孔管	無孔管							
Bor. 1	15.0	11.0	4.0	1.0	1	1	1	2.5	2	+10°
Bor. 2	15.0	11.0	4.0	1.0	1	1	1	2.5	2	+10°
Bor. 3	15.0	11.0	4.0	1.0	1	1	1	2.5	2	+10°
Bor. 4	15.0	11.0	4.0	1.0	1	1	1	2.5	2	+10°
Bor. 5	15.0	11.0	4.0	1.0	1	1	1	2.5	2	+10°
合計	75.0	55.0	20.0	5	5	5	5	12.5	10	


※横ボーリングの位置は、湧水範囲および法枠工の施工位置を鑑みて再検討すること。
フレキ管の規格は1本あたり4mのため切って活用すること。

路線名	白男川泊野線 2 工区	事業名	森林管理道開設
林道区分	森林管理道	級別区分	2 種 2 級
年度	令和 7 年度	設計速度	20 km/h
名 称	排水施設図	2 渠中	1 番
施行地	鹿児島県 薩摩郡 さつま町 泊野 地内	実施主体	鹿児島県
縮 尺	1:20 1:100	審査者	
図面番号	21-10	設計者	

5号排水施設工 詳細平面図

S=1:100


5号排水施設工
(No. 15+10.00)

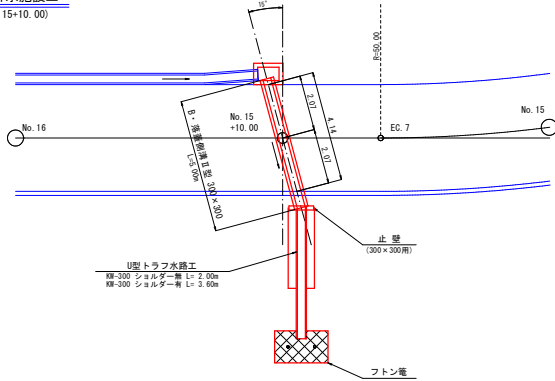

5号排水施設工

S=1:100

No. 15
+10.00
FH=316.90

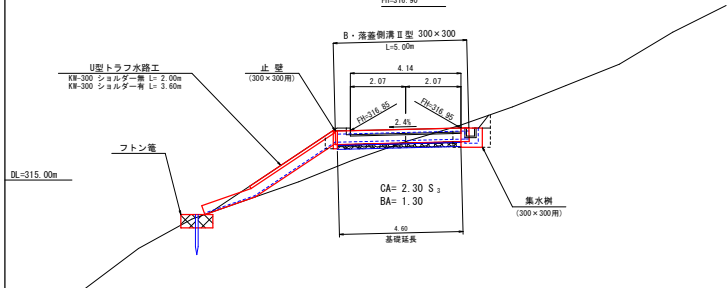

5号排水施設数量


横断溝	B・落蓋側溝Ⅱ型 300×300	L=5.00m	
床 掘 (CA)	2.30×0.92	=	2.12 m3
埋戻し (BA)	1.30×0.20×2	=	0.52 m3
基 面 整 正	0.54×4.60	=	2.48 m2
切 込 砂 石	0.54×4.60	=	2.48 m2
グレーチング	B・落蓋側溝Ⅱ型 300用	=	5.0 枚

集 水 槽	B・落蓋側溝Ⅱ型 300×300用	=	1.0 箇所
止 壁	B・落蓋側溝Ⅱ型 300×300用	=	1.0 個
U型トラフ水路工	(KW-300) ショルダー無	=	2.00 m
	(KW-300) ショルダー有	=	3.60 m
フ ト ン 電	(2.00×1.20×0.50)	=	1.0 枚
止 杭	(末口径8.0cm L=1.50m)	=	2.0 本

B・落蓋側溝Ⅱ型


横断面グレーチング型

S=1:20

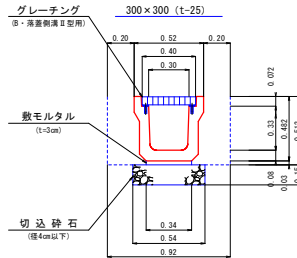


U型トラフ水路工

S=1:20

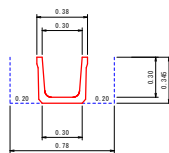

U型トラフ水路工

S=1:20

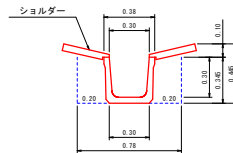

数 量 表 (10.00m 当り)	
ト ラ フ	10.00 m
床 掘	2.73 m3
埋 戻 し	1.40 m3
基 面 整 正	3.00 m2


数 量 表 (10.00m 当り)	
ト ラ フ	10.00 m
ショルダー	10.00 m
床 掘	3.51 m3
埋 戻 し	1.40 m3
基 面 整 正	3.00 m2

横断溝集水樹


B・落蓋側溝Ⅱ型300×300用

S=1:20

正面図

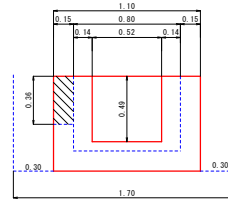

側面図

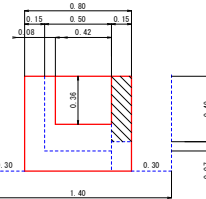

数量計算 (1.0箇所当り)


型 枠	(1.10×0.80+0.80×0.50)×0.71×2	=	4.54 m2
コンクリート	1.10×0.80×0.71+0.80×0.50×0.56	=	0.40
	(0.52×0.49+0.42×0.36)×0.15	=	0.06 (-)
計			0.34 m3
床 掘	1.70×1.40×0.71	=	1.69 m3
埋 戻 し	(1.70×1.40-1.10×0.80)×0.71	=	1.07 m3
基 面 整 正	1.10×0.80	=	0.88 m2

止 壁

B・落蓋側溝Ⅱ型300×300用

S=1:20

正面図

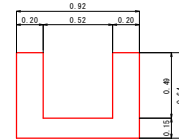

側面図




数量計算 (1.0個当り)

型 枠	0.92×0.64×2	=	1.18 m2
コンクリート	(0.92×0.64-0.52×0.49)×0.15	=	0.05 m3
基 面 整 正	0.64×0.15×2+0.92×0.15	=	0.33 m2

路線名	白男川沿野線 2 工区	事業名	森林管理道開設 地方創生活動推進課交付金
林道区分	森林管理道	級別区分	2 種 2 級
年度	令和 7 年度	設計速度	20 km/h
名称	排水施設図	2 案中	鹿児島県
施行地	鹿児島県 薩摩郡 さつま町 泊野 地内		
縮尺	1:20 1:100	審査者	設計者
図面番号	Z1-11		

6号排水施設工
(No. 17+10.00)

DL=320.00m

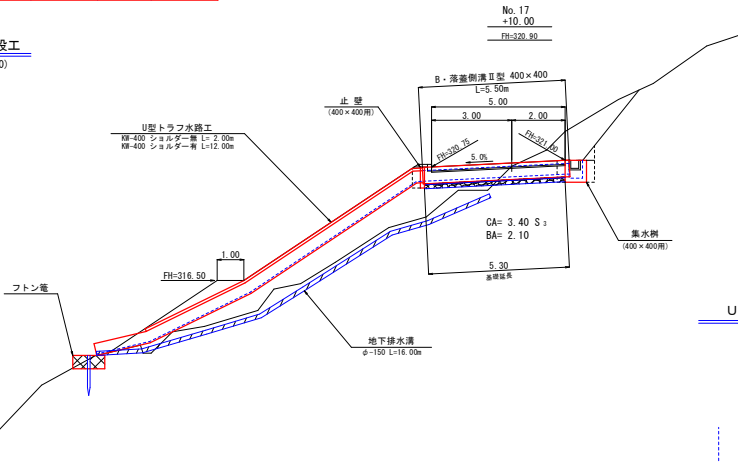


6号排水施設数量

横断溝	B・落蓋側溝Ⅱ型 400×400	L=5.50m	
床掘(CA)	3.40×1.02		= 3.47 m3
埋戻し(BA)	2.10×0.20×2		= 0.84 m3
基面整正	0.65×5.30		= 3.45 m2
切込砕石	0.65×5.30		= 3.45 m2
グレーチング	(B・落蓋側溝Ⅱ型400×400用)		= 5.0 枚
集水樹	(B・落蓋側溝Ⅱ型400×400用)		= 1.0 個
止壁	(B・落蓋側溝Ⅱ型400×400用)		= 1.0 個
U型トラフ水路工	(KW-400) ショルダー無		= 2.00 m
	(KW-400) ショルダー有		= 12.00 m
地下排水溝	集水管(φ=150 3分の1無孔管)		= 16.00 m
フトン電	(2.00×1.20×0.50)		= 1.0 枚 (2.00m)
止杭	(末口径8.0cm L=1.50m)		= 2.0 本

6号排水施設工

S=1:100

B・落蓋側溝Ⅱ型

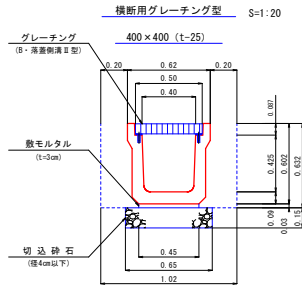


横断用グレーチング型

S=1:20


U型トラフ水路工

S=1:20

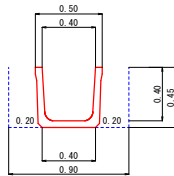

U型トラフ水路工

S=1:20

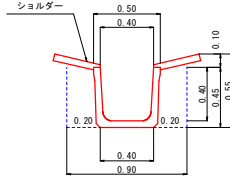


数量表 (10.00m 当り)	
トラフ	10.00 m
床掘	4.05 m3
埋戻し	1.80 m3
基面整正	4.00 m2

数量表 (10.00m 当り)	
トラフ	10.00 m
ショルダー	10.00 m
床掘	4.95 m3
埋戻し	1.80 m3
基面整正	4.00 m2

地下排水溝

S=1:20

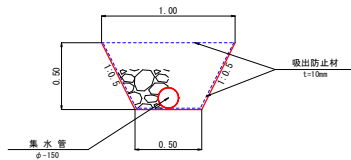


数量表 (10.00m 当り)	
集水管(φ=150) 3分の1無孔管	10.00 m
掘削 (0.41 0.35 m3)	3.75 m3
砕石 (フィルター材)	3.57 m3
吸出防止材	26.18 m2
基面整正	16.18 m2

横断溝集水樹


B・落蓋側溝Ⅱ型400×400用

S=1:20

正面図

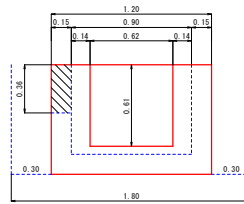


側面図

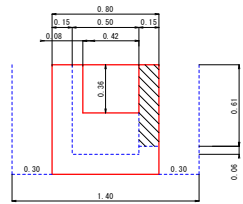

数量計算 (1.0個当り)

型枠	(1.20+0.80+0.90+0.50) × 0.82 × 2	= 5.58 m2
コンクリート	1.20 × 0.80 × 0.82+0.90 × 0.50 × 0.67 (0.62 × 0.61+0.42 × 0.36) × 0.15	= 0.49 = 0.08 (-) 計 0.41 m3
床掘	1.80 × 1.40 × 0.82	= 2.07 m3
埋戻し	(1.80 × 1.40-1.20 × 0.80) × 0.82	= 1.28 m3
基面整正	1.20 × 0.80	= 0.96 m2

平面図

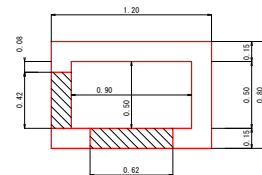


止壁


B・落蓋側溝Ⅱ型400×400用

S=1:20

正面図

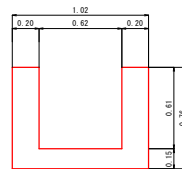


側面図

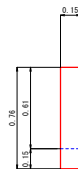

数量計算 (1.0個当り)


型枠	1.02 × 0.76 × 2	= 1.55 m2
コンクリート	(1.02 × 0.76-0.62 × 0.61) × 0.15	= 0.06 m3
基面整正	0.15 × 0.76 × 2+1.02 × 0.15	= 0.38 m2

平面図

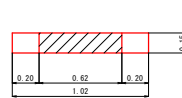


路線名	白男川沿野線 2 工区	事業名	森林管理道開設 地方創生活動推進交付金
林道区分	森林管理道	級別区分	2 種 2 級
年度	令和 7 年度	施行主体	鹿児島県
名称	数量見取図	2 途中	1 番
施行地	鹿児島県 薩摩郡 さつま町 沿野 地内		
縮尺	1:100	審査者	設計者
図面番号	21-12		

数量見取図 2-1
(BC.5～No.17+10.00)

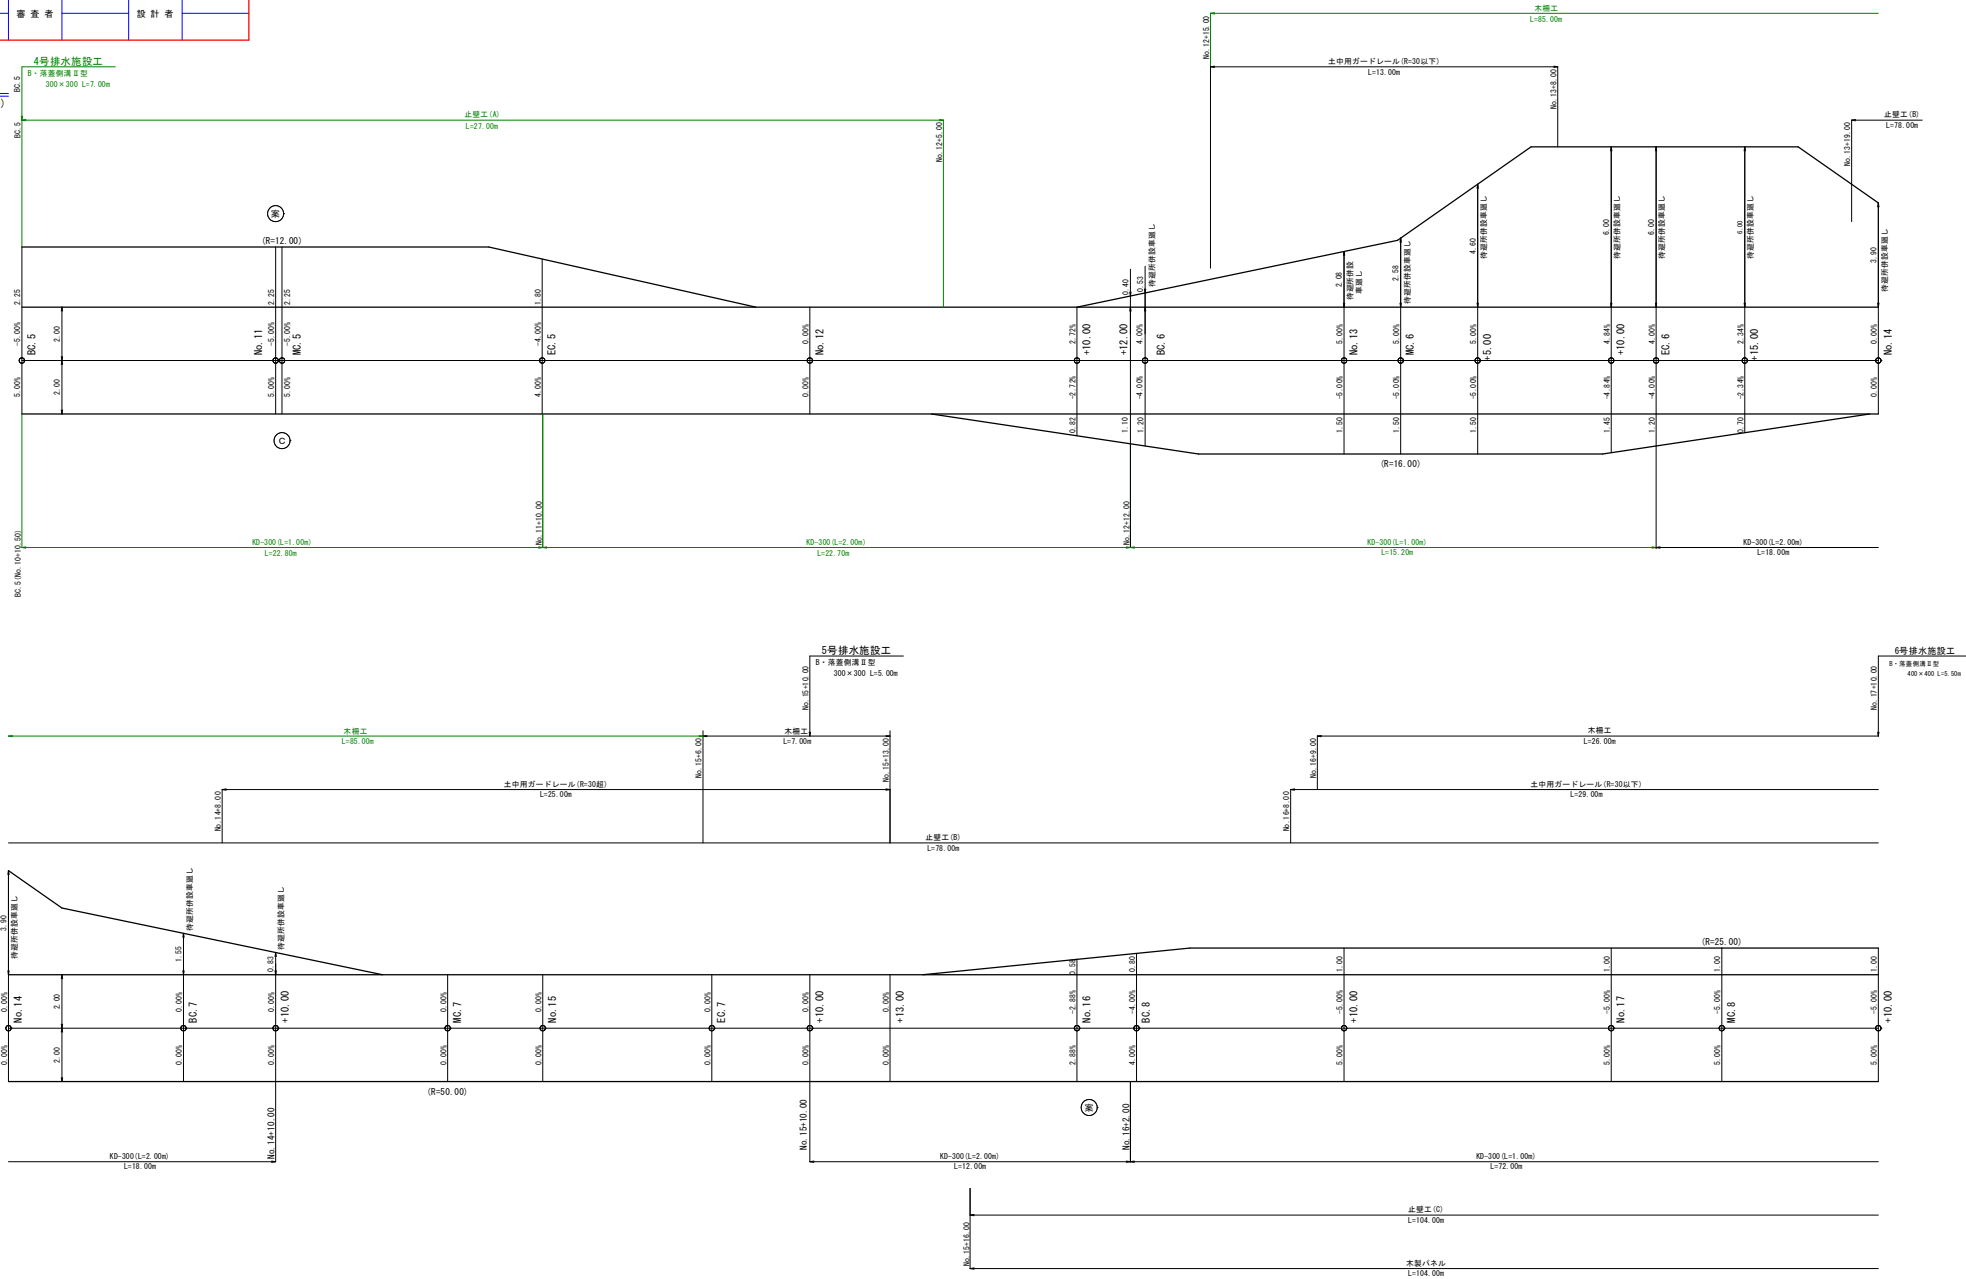

路線名	白男川泊野線 2 工区	事業名	森林管理道開設
			地方創生道路整備交付金事業
林道区分	森林管理道	級別区分	2 種 2 級
		設計速度	20 km/h
年度	令和 7 年度	施行主体	鹿児島県
名称	数量見取図	2 案中	2 番
施行地	鹿児島県 薩摩郡 さつま町 泊野 地内		
縮尺	1:100	審査者	
図面番号	21-13	設計者	

数量見取図 2-2
(No. 17+10.00～No. 24+10.00)

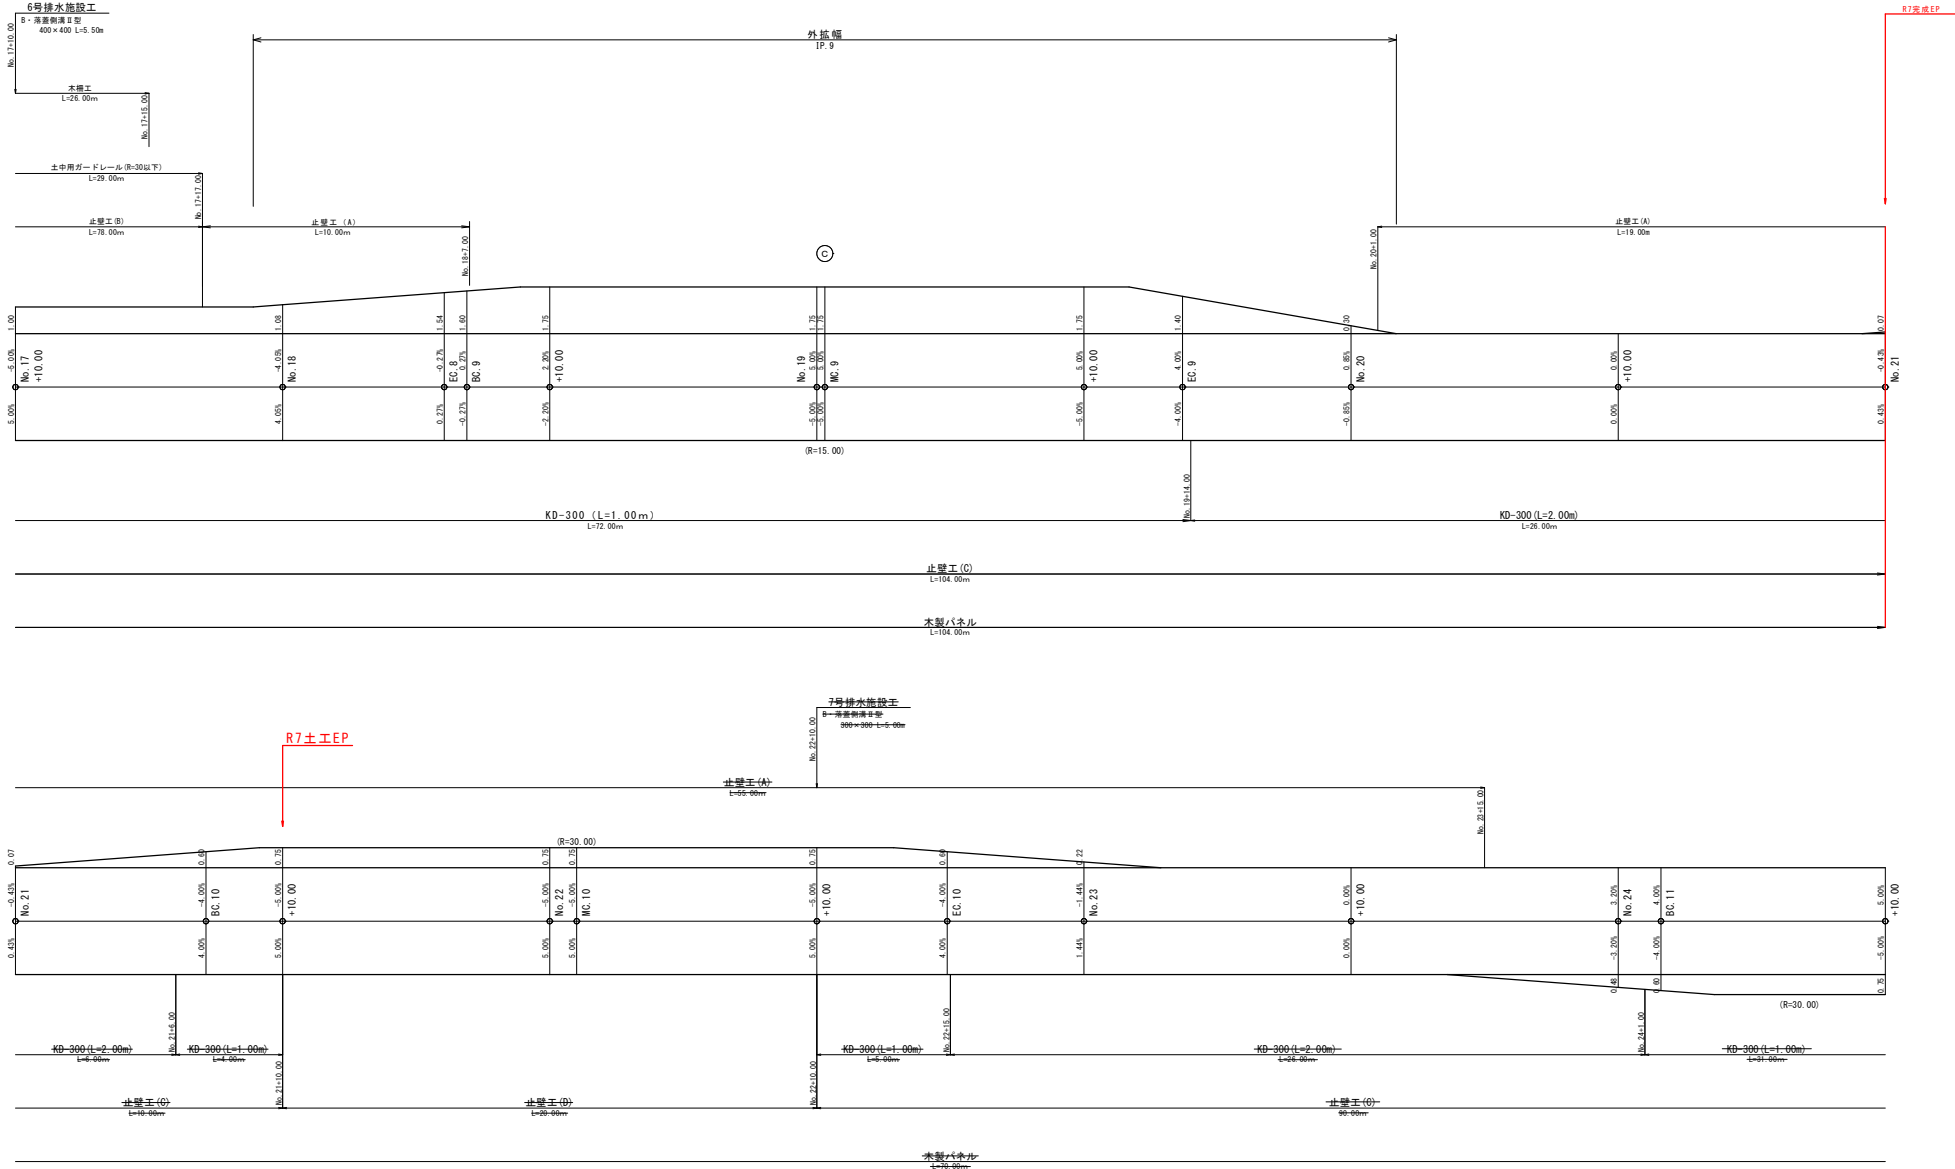

路線名	白芳川泊野線 2工区	事業名	森林管理施設 地方創生推進事業費交付金
林道区分	森林管理道	級別区分	2種2級
設計速度	20	km/h	
年度	令和7年度	施行主体	鹿児島県
名称	土工標準図	6	葉中
1番			
施行地	鹿児島県 薩摩郡 さつま町 泊野 地内		
縮尺	1:200	審査者	設計者
図面番号	21-15		


拡幅及び片勾配すりつけ図

S=1:200

林道規格1,2級の場合

単曲線

(※) 拡幅・片勾配は、直線部8.00m、曲線部2.00mの10.00mですりつける。

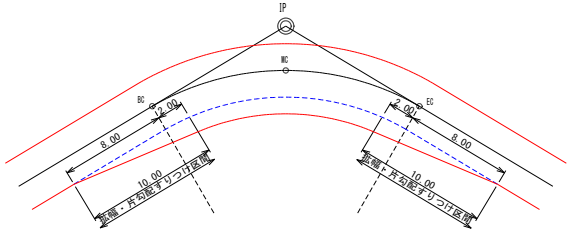


背向曲線

S=1:200


(例) R1=R2, L=0m以上~8.00m未満

- (※1) 拡幅は単曲線と同様の考えで10.00mですりつける。
- (※2) 片勾配はC=0%として、8.00mですりつける。
- (※3) すりつけ終点がMCを超える場合は、拡幅・片勾配はMCですりつける。

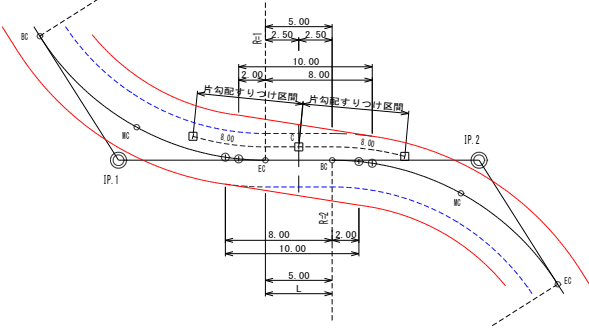

(例) R1≠R2, L=8m以上~16.00m未満


- (※1) 拡幅は単曲線と同様の考えで10.00mですりつける。
- (※2) 片勾配はC=0%として、8.00mですりつける。
- (※3) すりつけ終点がMCを超える場合は、拡幅・片勾配はMCですりつける。

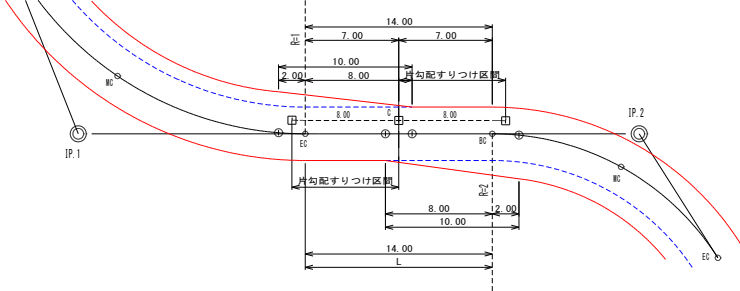

複合曲線


S=1:200

(例) R1=R2, L=0m以上~8.00m未満

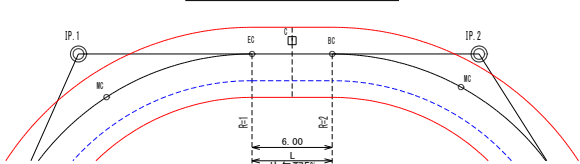


- (※1) Lが8.00m未満の場合は、同じ片勾配で通す。
- (※2) Lが8.00m未満の場合は、同じ拡幅で通す。

(例) R1≠R2, L=0m以上~8.00m未満

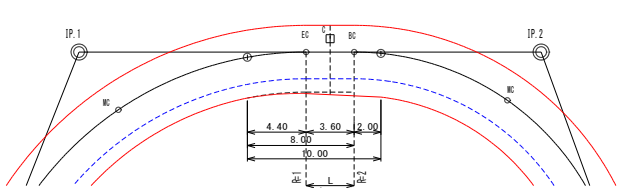


- (※1) Lが8.00m未満の場合は、同じ片勾配で通す。
- (※2) 拡幅は、大きい拡幅を小さい拡幅に、単曲線と同様の考えで10.00mですりつける。
- (※3) すりつけ終点がMCを超える場合は、拡幅はMCですりつける。

(例) R1=R2, L=8m以上~16.00m未満


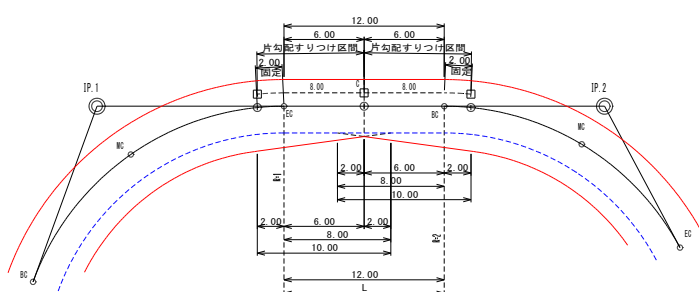


- (※1) 拡幅は単曲線と同様の考えで10.00mですりつけるが、拡幅量の大きい方を採用。
- (※2) 片勾配は曲線部分2.00mより、Cですりつける。
- (※3) Cの左横断勾配計算例: +5%から-2%へ。7% (代数差) ÷ 10m (単曲線すりつけ延長) × 8m (Cまでの延長) -5% = -0.60%
- (※4) Cの右横断勾配計算例: -5%から-2%へ。3% (代数差) ÷ 10m (単曲線すりつけ延長) × 8m (Cまでの延長) -5% = -2.60%

(例) R1≠R2, L=8m以上~16.00m未満

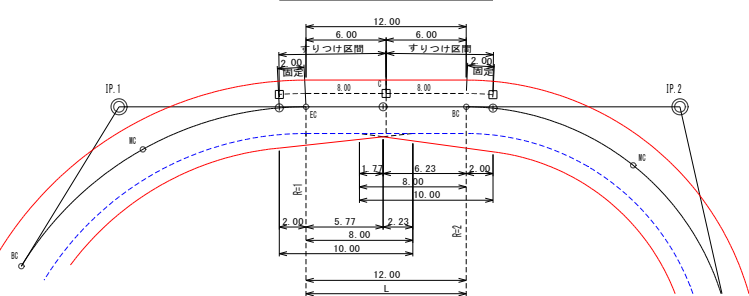


- (※1) 拡幅は単曲線と同様の考えで10.00mですりつけるが、拡幅量の大きい方を採用。
- (※2) 片勾配は曲線部分2.00mより、Cですりつける。

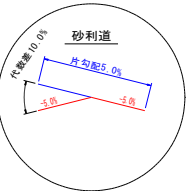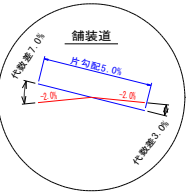

路線名	白男川沿野線 2工区	事業名	森林管理道路 地方創生道路整備交付金
林道区分	森林管理道	級別区分	2種 2級
年度	令和7年度	設計速度	20 km/h
名称	土工標準図	6 葉中	2 番
施行地	鹿児島県 薩摩郡 さつま町 沿野 地内		
縮尺	国 示	審 査 者	設 計 者
図面番号	21-16		


土工標準図(路面工)

S=1:50

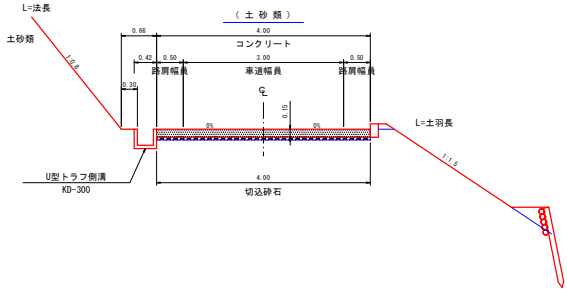


緩和線形

S=1:200

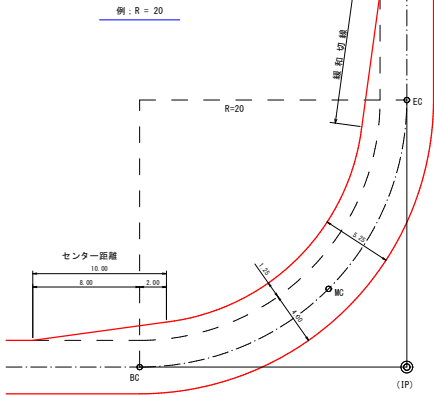

切取掘削区分


S=1:100

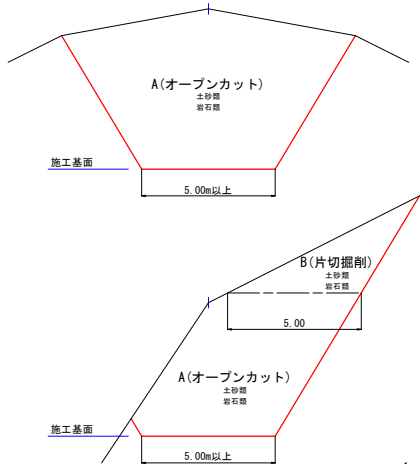

凡 例	
S ₀	シラス
S ₁	砂質土
S ₂	粘性土
S ₃	礫交り土
S ₄	岩塊玉石
RIB.D.W	軟岩1B ダイオサイト
RIB.B.R	軟岩1B ブレーカー
RIB.B.D	軟岩1B リッパ
R.Z.D.W	軟岩2 ダイオサイト
R.Z.B.R	軟岩2 ブレーカー
W.R.D.W	中硬岩 ダイオサイト
W.R.B.R	中硬岩 ブレーカー
H.R.D.W	硬岩 ダイオサイト
H.R.B.R	硬岩 ブレーカー

土工標準図(路面工)


S=1:50

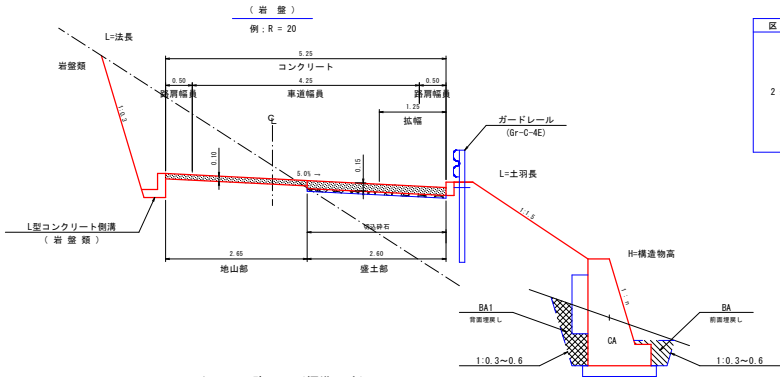

曲線部の拡幅量と片勾配

区分	曲線半径	拡幅量	片勾配
2 級	12 m 以上 ~ 13 m 未満	2.25	5.0%
	13 m 以上 ~ 15 m 未満	2.00	
	15 m 以上 ~ 16 m 未満	1.75	
	16 m 以上 ~ 19 m 未満	1.50	
	19 m 以上 ~ 25 m 未満	1.25	
	25 m 以上 ~ 30 m 未満	1.00	
	30 m 以上 ~ 35 m 未満	0.75	
	35 m 以上 ~ 45 m 未満	0.50	
	45 m 以上 ~ 50 m 未満	0.25	

コンクリート路面工(標準工法)

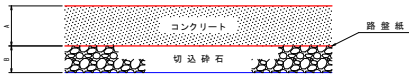


土 質	A	B	数 量 表 (100.00m2当り)		
	コンクリート 厚さ (m)	切込砕石 厚さ (m)	コンクリート (m3)	切込砕石 (m2)	路 盤 紙 (m2)
砂質・粘性土	0.15	0.05	15.00	100.00	100.00
礫・玉石交り土	0.15	0.05	15.00	100.00	100.00
緊 結 土 砂	0.10	—	10.00	—	—
軟 岩 I B	0.10	—	10.00	—	—
軟 岩 I I	0.10	—	10.00	—	—
盛土(全土質)	0.15	0.05	15.00	100.00	100.00

注) 目地(t=10cm)・型枠は、10mごとに設けること。但し、起点・終点に目地は不要。

盛土区分

S=1:100

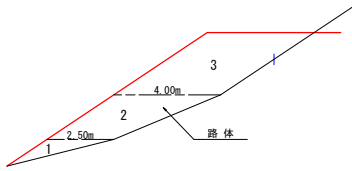


区分	施工幅員	機械区分
路 体	1 2.50m未満	簡易ローラ・ハンドガイド式 0.8~1.1t
	2 2.50以上4.00m未満	簡易ローラ・コンバインド式 3~4t バックホウ(出力)2m3
	3 4.00以上	ブルドーザ・掘削機7t級 簡易ローラ・フラット・シングルドラム型 11~12t

路線名	白男川泊野線 2工区	事業名	森林管理道開設 地方創生道路整備推進交付金
林道区分	森林管理道	級別区分	2種 2級
年度	令和7年度	設計速度	20 km/h
名称	土工標準図	6	策中
施行地	鹿児島県 薩摩郡 さつま町 泊野 地内		
縮尺	1:10 1:20	審査者	設計者
図面番号	21-17		

待避所


S=1:200

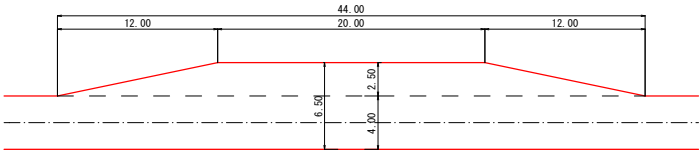

(注) 待避所の設置位置は曲線部の外側または直線部に設けるよう努めること。

待避所併設車廻し


S=1:200

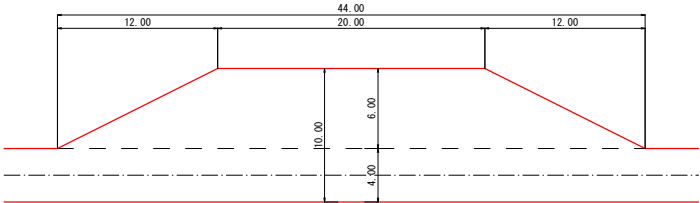

(注) 設置位置は曲線部の外側または直線部に設けるよう努めること。

車廻し


S=1:200

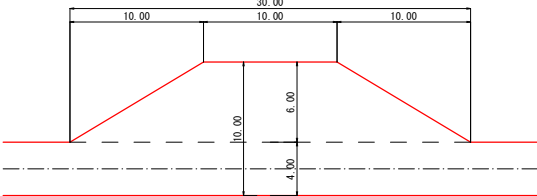

(注) 車廻しは地形の状況によって、中心線の両側に5mづつ設置してもよい。


地山部

木製パネル無

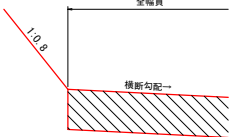


盛土部

ガードレール無


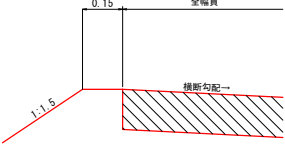


盛土部


ガードレール有

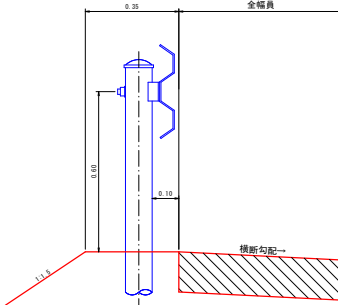

木製パネル有無兼用

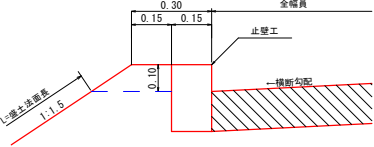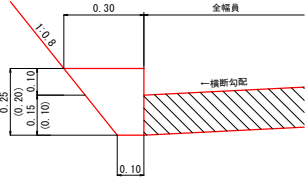


木製パネル有

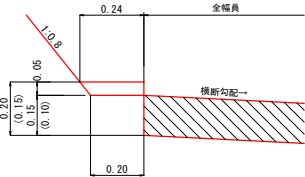

路肩構造物


ガードレール有

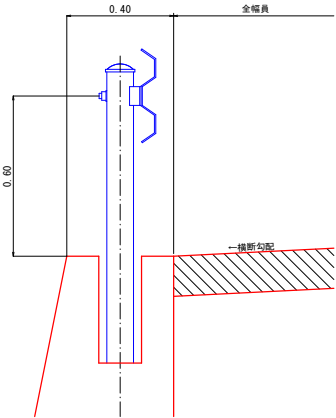

路線名	白男川泊野線 2工区	事業名	森林管理道路 地方創生道路整備推進交付金		
林道区分	森林管理道	級別区分	2種 2級	設計速度	20 km/h
年度	令和7年度	施行主体	鹿児島県		
名称	土工標準図	6	策中	4	番
施行地	鹿児島県 薩摩郡 さつま町 泊野 地内				
縮尺	図示	審査者		設計者	
図面番号	21-18				

U型トラフ側溝


S=1:20

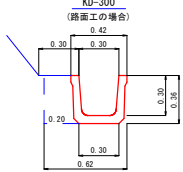

数量表 (10.00m当り)	
トラフ	10.00 m
床掘	2.23 m3
埋戻し	0.72 m3
基面整正	3.00 m2

L型コンクリート側溝


S=1:20

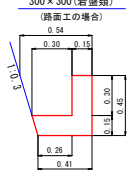

数量表 (10.00m当り)	
型枠	9.00 m2
コンクリート	1.10 m3
床掘	2.14 m3

止壁工(A)


S=1:20

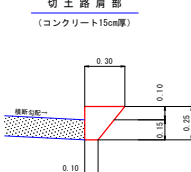

数量表 (10.00m当り)	
コンクリート	0.50 m3
型枠	2.50 m2
基面整正	1.00 m2

止壁工(B)


S=1:20

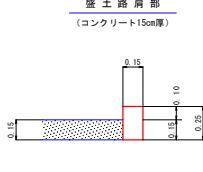

数量表 (10.00m当り)	
コンクリート	0.38 m3
型枠	5.00 m2
基面整正	1.50 m2

止壁工(C)


S=1:20

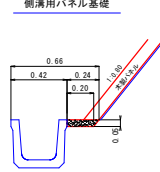

数量表 (10.00m当り)	
コンクリート	0.11 m3

止壁工(D)


S=1:20

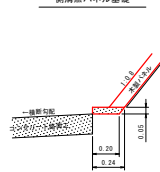

数量表 (10.00m当り)	
コンクリート	0.11 m3
型枠	0.50 m2
基面整正	2.00 m2

フトン籠


S=1:50

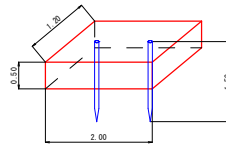

数量表 (1.0枚当り)		
名称	形状・寸法	数量
フトン籠	網目 13cm 0.50x1.20x2.00	1.00 枚
詰石量	径15~25cm	1.14 m3
止杭	末口径8cm L=1.50m	2.00 本

木柵工


S=1:50

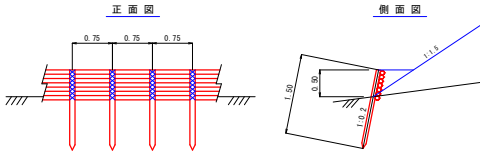

数量表 (100.00m当り) 柵高 0.50 m			
名称	形状・寸法	数量	備考
杭木	末口径 8cm以上 L=1.50m	135.00 本	0.75m間隔(間伐材) 地中1.00m打込み
青丸太	末口径 8cm以上 L=3.00m	233.00 本	7段積
鉄線	# 12	30.00 kg	杭木と青丸太締結

丸太筋工


S=1:100

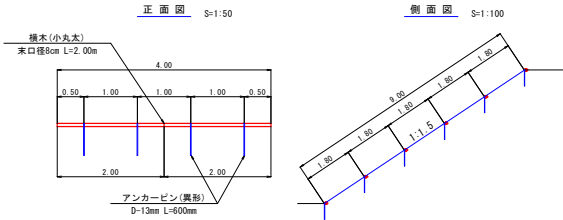

数量表 (10.00m当り)		
名称	規格	数量
横木(小丸太)	末口径8cm L=2.00m	5.00 本
アンカーピン	異形丸鋼D=13mm L=600mm	10.00 本

木製パネル標準図

S=1:20

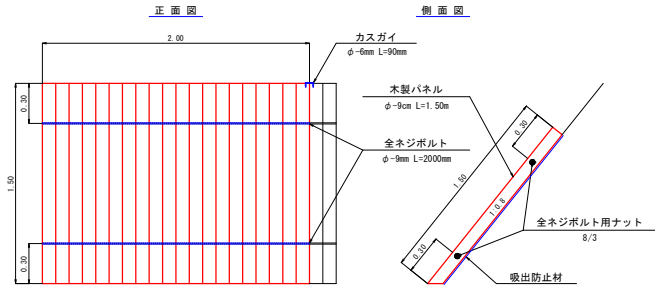


- ※1 木製パネルの製品は、9cmを超える材料とする。
※2 カスガイを用いて木製パネル同士を連結する。

数量計算表 (20.00m当り)			
名称	形状・寸法	数量	単位
木製パネル	φ=9cm L=1.50m 幅2.00m	10.00	枚
吸出防止材	1.50x20.00	30.00	m2
金ネジボルト	φ=9mm L=2000mm	20.00	本
金ネジボルト用ナット	8/3	40.00	個
カスガイ	φ=6mm L=90mm	18.00	本

路線名	白男川泊野線 2 工区		事業名	森林管理道路 地方創生道整備推進交付金	
林道区分	森林管理道	級別区分	2 種 2 級	設計速度	20 km/h
年度	令和 7 年度		施行主体	鹿児島県	
名称	土工標準図		6 葉中	5 番	
施行地	鹿児島県 薩摩郡 さつま町 泊野 地内				
縮尺	1:20	審査者	設計者		
図面番号	21-19				

単柱標識類基礎工

S=1:20

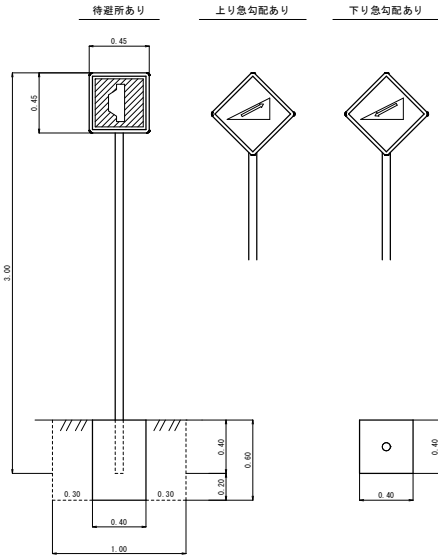

数量表 (1.0箇所当り)	
コンクリート	0.10 m3
型枠(小型)	0.96 m2
床掘	0.60 m3
埋戻し	0.50 m3
基面整正	0.16 m2

区分	品質	規格	数量
標識板	アルミ板	450×450mm	1枚
支柱	鋼製(白色静電 粉体塗装)	60.5φ×2.3t×3000	1本


レイアウト

令和7年度
森林管理道路
(地方創生道整備推進交付金)
白男川泊野線 2 工区
鹿児島県(管理:さつま町)

施工年度標示板

S=1:20

コンクリート台

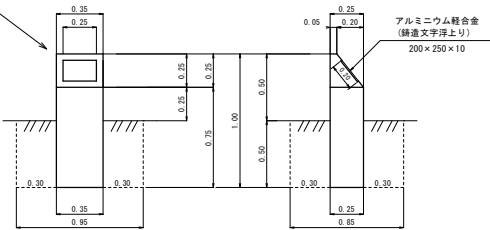


数量表 (1.0基当り)	
コンクリート	0.08 m3
型枠(小型)	1.06 m2
標示板	1.00 枚
床掘	0.40 m3
埋戻し	0.36 m3
基面整正	0.09 m2

カーブミラー

正面図


側面図

背面図

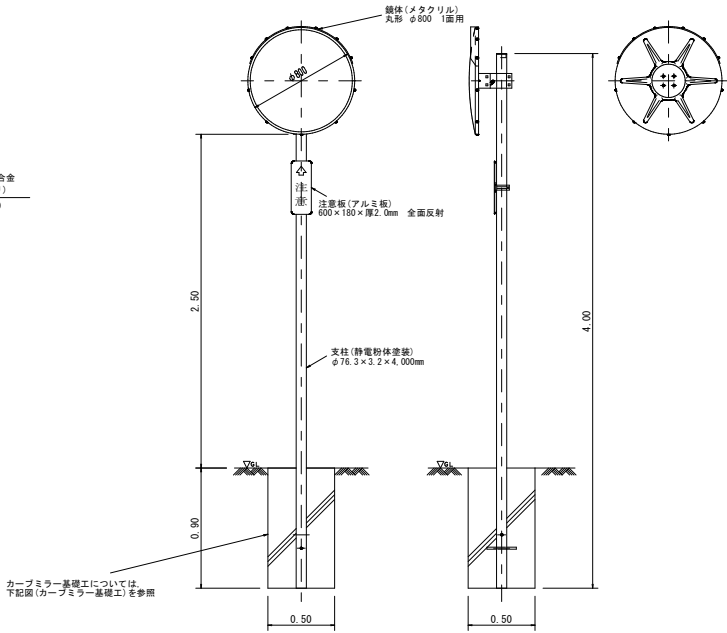

カーブミラー基礎工

S=1:20

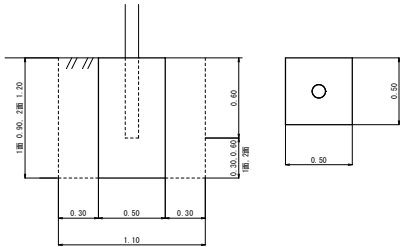



(ミラー: 800mm)

数量表 (1.0箇所当り)		
名称	1 面	2 面
コンクリート	0.23 m3	0.30 m3
型枠(小型)	1.80 m2	2.40 m2
床掘	1.09 m3	1.45 m3
埋戻し	0.86 m3	1.15 m3
基面整正	0.25 m2	0.25 m2


路線名	白男川泊野線 2工区	事業名	森林管理道開設 地方創生連携推進交付金
林道区分	森林管理道	級別区分	2種2級
年度	令和7年度	設計速度	20 km/h
名称	土工標準図	6葉中	6番
施行地	鹿児島県 薩摩郡 さつま町 泊野 地内		
縮尺	1:20	審査者	
図面番号	21-20	設計者	

食害抑制植生マット工 標準施工図

(植生マット工 肥料袋付き二重ネット)

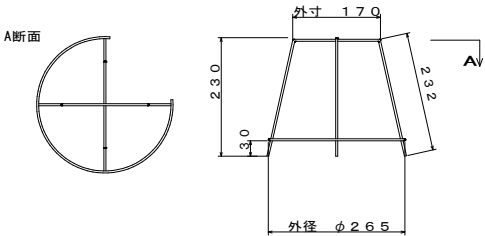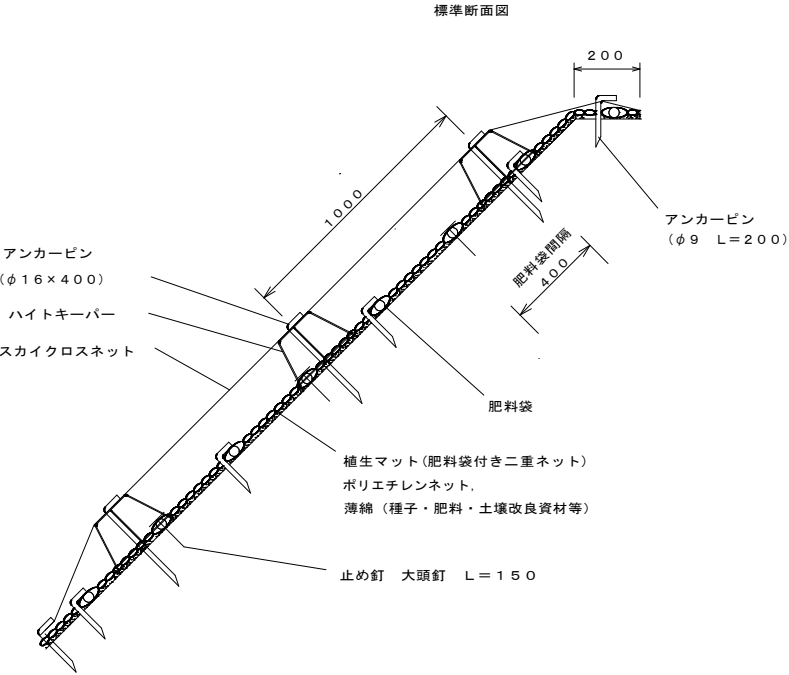

標準展開図

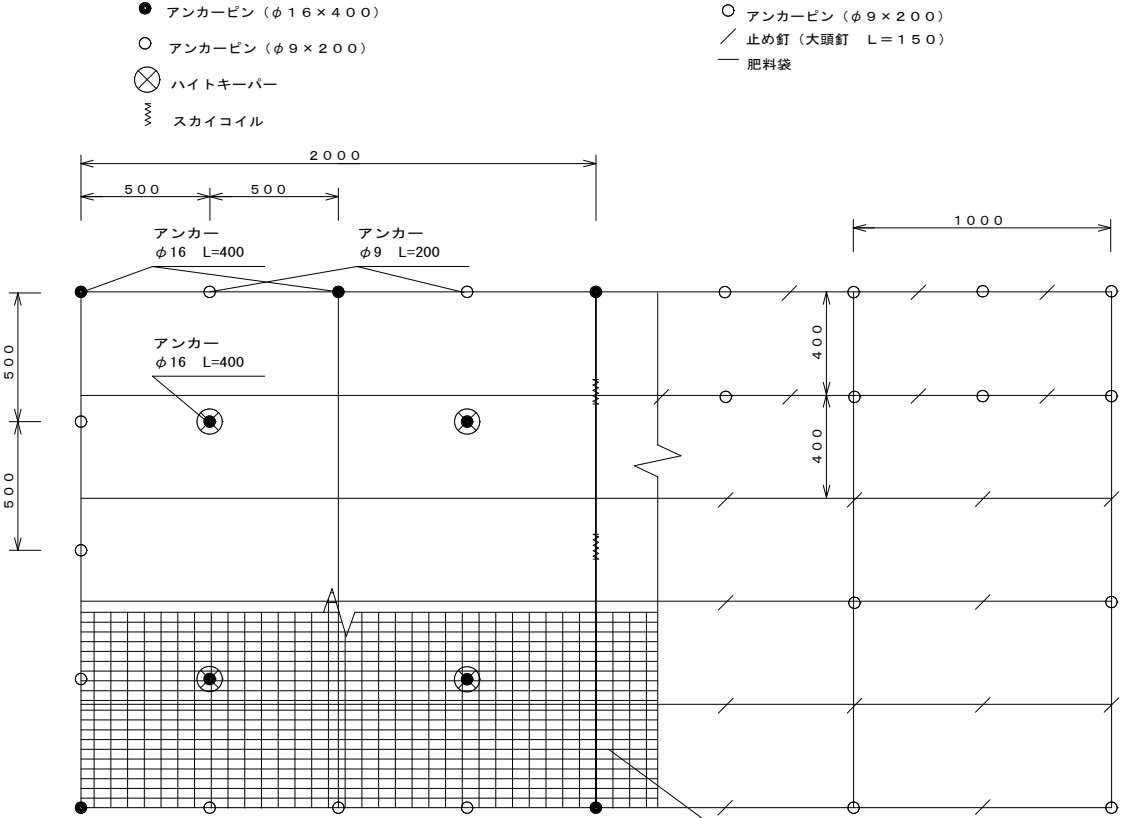

材料表 (植生マット工) (100m² 当り)

品名	形状	単位	数量	備考
植生マット	1,000×10,000	m ²	120	(肥料袋付き二重ネット)
アンカーピン	φ9, L=200	本	184	
止め釘	大頭釘 L=150	本	422	


材料表 (金網台座設置工) (100m² 当り)

品名	形状	単位	数量	備考
スカイクロスネット	φ2.5-7.6×127	m ²	110	
ハイトキーパー		個	100	
スカイコイル		個	64	
アンカーピン	φ16×400	本	117	
アンカーピン	φ9×200	本	63	

白男川泊野線2工区用地実測図

S=1:500

路線名	白男川泊野線 2工区	事業名	森林管理課開設 地方創生推進課委託事業
林道区分	森林管理道	級別区分	2種 2 級
年度	令和 7 年度	施行主体	鹿児島県
名称	用地実測図	1 葉中	1 番
施行地	鹿児島県 薩摩郡 さつま町 泊野 地内		
縮尺	1:500	審査者	設計者
図面番号	21-21		

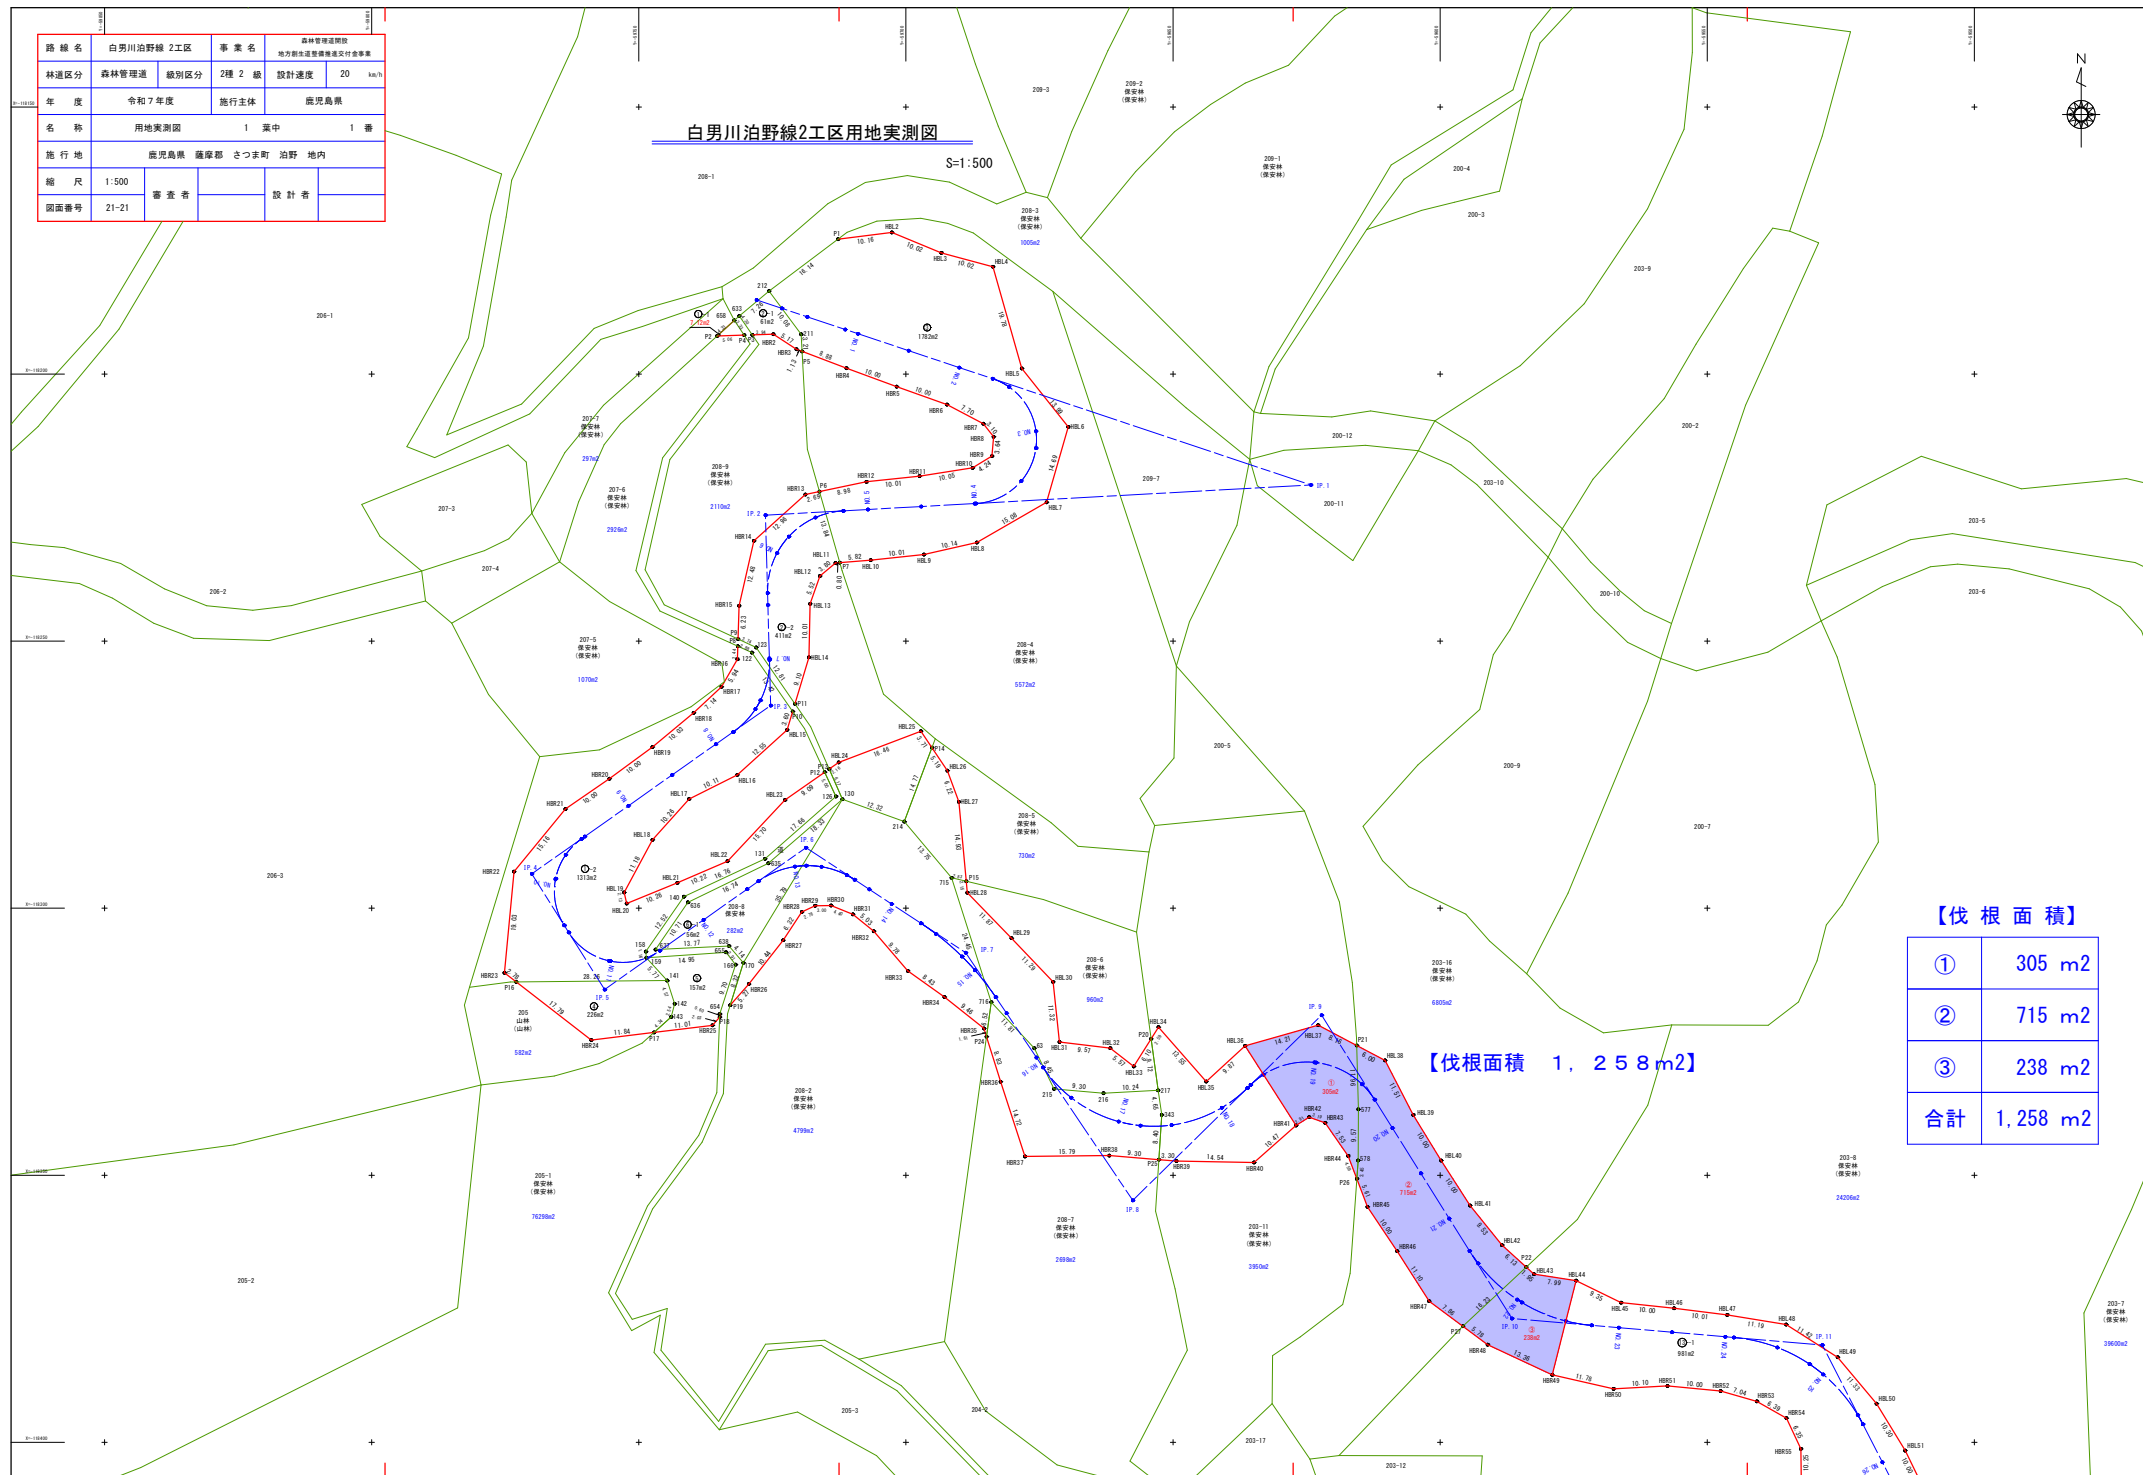

【伐根面積】

①	305 m ²
②	715 m ²
③	238 m ²
合計	1,258 m ²

【伐根面積 1, 258m²】